

平成27年度 鴨川小学校校舎ホール天井ほか改修工事

実施設計書

工 事 番 号 加教教第15号

工 事 場 所 加東市 平木 地 内

工 種 建築工事

兵庫県 加東市

| 番 号 | 名 称 | 内 容 | 数 量 | 単位 | 単 価 | 金 額 | 備 考 |
|-----|---------|---------------------------|-----|----|-----|-----|-----|
| | 加教教第15号 | 平成27年度 鴨川小学校校舎ホール天井ほか改修工事 | | | | | |
| A | 校舎改修工事 | | 1.0 | 式 | | | |
| | | | | | | | |
| | 直接工事費計 | | | | | | |
| | | | | | | | |
| B | 共通仮設費 | | 1.0 | 式 | | | |
| C | 現場管理費 | | 1.0 | 式 | | | |
| D | 一般管理費 | | 1.0 | 式 | | | |
| | 計 | | | | | | |
| | | | | | | | |
| | 工事価格 | | | | | | |
| E | 消費税相当額 | | 1.0 | 式 | | | |
| | | | | | | | |
| | 工事費 | | | | | | |
| | | | | | | | |
| | | | | | | | |
| | | | | | | | |
| | | | | | | | |

| 番 号 | 名 称 | 内 容 | 数 量 | 単位 | 単 価 | 金 額 | 備 考 |
|-----|---------------------------|---|------|----|-----|-----|-----|
| I | 校舎屋根トップライト改修工事 | | | | | | |
| | | | | | | | |
| | | | | | | | |
| | 清掃・片付け | | 52.8 | m2 | | | |
| | | | | | | | |
| | 既設トップライトガラス 撤去 | 網入ガラス t=6.8 | 50.3 | m2 | | | |
| | 棟包み 撤去 | 下り棟共 鋼板 t=6 | 18.3 | m | | | |
| | 水切 撤去 | アルミ | 34.4 | m | | | |
| | 奥付水切 撤去 | 下地材共 壁取合水切共 鋼板 t=0.6 | 34.9 | m | | | |
| | 廃材運搬費 | | 1.0 | 式 | | | |
| | 廃材処分費 | | 1.0 | 式 | | | |
| | | | | | | | |
| | 鉄骨下地 フッ素GL鋼板 t=0.45 横葺 | 裏貼発泡ポリエチレンフォーム t=2 共 継手カバーセット、吊子、三角バックアップ材共 元旦 一文字S葺 同等 | 50.3 | m2 | | | |
| | | | | | | | |
| | ゴムアスルーフィング t=1.0 | | 50.3 | m2 | | | |
| | 複合板 t=43 | ポリスチレンフォーム t=25 センチュリーボード t=18 | 50.3 | m2 | | | |
| | | | | | | | |
| | P計 | | | | | | |

| 番 号 | 名 称 | 内 容 | 数 量 | 単位 | 単 価 | 金 額 | 備 考 |
|-----|---------------------------|-----------------------------------|------|----|-----|-----|-----|
| | | | | | | | |
| | 棟包み | 屋根同材 平板加工 下地亜鉛メッキ鋼板、通し吊子共 | 12.4 | m | | | |
| | 下り棟包み | 屋根同材 平板加工 捨て板共 | 5.9 | m | | | |
| | 腰折れ部補強下地 | 亜鉛メッキ鋼板 t=0.8加工 | 34.4 | m | | | |
| | 軒先水切 | 屋根同材 平板加工 下地亜鉛メッキ鋼板 t=0.8共 | 34.4 | m | | | |
| | | | | | | | |
| | 立上り部 フッ素GL鋼板 t=0.45 横葺 | 裏貼発泡ポリエチレンフォーム t=2共 三角バックアップ材共 | 19.2 | m2 | | | |
| | | 元旦 一文字S葺 同等 | | | | | |
| | ゴムアスルーフィング t=1.0 | | 19.2 | m2 | | | |
| | 断熱材ポリスチレンフォーム t=25 | 2種B品 | 19.2 | m2 | | | |
| | 下地ハット型金属タルキ | ツメ付品 | 19.2 | m2 | | | |
| | 同上取付金具 | ITLハンガー | 19.2 | m2 | | | |
| | 奥付水切 | 屋根同材 平板加工 下地亜鉛メッキ鋼板、通し吊子共 | 29.6 | m | | | |
| | 唐草 | 亜鉛メッキ鋼板 t=0.8加工 | 29.6 | m | | | |
| | 壁下部見切 | 捨て板共 | 5.3 | m | | | |
| | | | | | | | |
| | | | | | | | |
| | P計 | | | | | | |

| 番 号 | 名 称 | 内 容 | 数 量 | 単位 | 単 価 | 金 額 | 備 考 |
|-----|---------------------------|-----------|-------|----|-----|-----|-----|
| | | | | | | | |
| | 屋根取付下地 C-100×50×20×2.3 | SSC400相当品 | 405.0 | kg | | | |
| | PL-6 | | 196.0 | kg | | | |
| | PL-4 | | 266.0 | kg | | | |
| | ボルト類 | | 1.0 | 式 | | | |
| | 工場製作費 | | 868.0 | kg | | | |
| | 現場工事費 | | 868.0 | kg | | | |
| | 運搬費 | | 868.0 | kg | | | |
| | シアナミド鉛サビ止め | JISK5625 | 61.0 | m2 | | | |
| | | | | | | | |
| | | | | | | | |
| | P 計 | | | | | | |
| | 計 | | | | | | |

| 番 号 | 名 称 | 内 容 | 数 量 | 単位 | 単 価 | 金 額 | 備 考 |
|-----|----------------------|--------------------------------|-------|----|-----|-----|-----|
| Ⅱ | 多目的ホール天井改修工事 | | | | | | |
| | 内部足場 | 枠組棚足場 | 351.0 | m2 | | | |
| | 仕上養生 | | 351.0 | m2 | | | |
| | 清掃・片付け | | 351.0 | m2 | | | |
| | | | | | | | |
| | 既設ロックウール吸音板 撤去 | 捨貼石膏ボード、天井下地共 | 324.0 | m2 | | | |
| | 電動ルーバー 撤去 | スチール枠共 | 1.0 | 式 | | | |
| | 廃材運搬費 | | 1.0 | 式 | | | |
| | 廃材処分費 | | 1.0 | 式 | | | |
| | | | | | | | |
| | 地震対策軽量天井システム | 下地共 三洋工業 三洋フェノバ®SZ耐震断熱天井 同等 | 357.0 | m2 | | | |
| | 同上壁周囲納め | | 77.8 | m | | | |
| | 垂れ壁部 断熱天井仕上材 t=20 | 三洋工業 フェノバ 同等 | 7.7 | m2 | | | |
| | 軽量鉄骨下地 スタッド50 | 直貼 @300 | 7.7 | m2 | | | |
| | 下地構造用合板 t=12 | | 7.7 | m2 | | | |
| | アルミ見切縁 t=1.0 | C型 W105 | 76.9 | m | | | |
| | | | | | | | |
| | P 計 | | | | | | |

| 番 号 | 名 称 | 内 容 | 数 量 | 単位 | 単 価 | 金 額 | 備 考 |
|-----|-----------------------------|----------|-------|----|-----|-----|-----|
| | 見切縁取付下地材 C-100×50×20×2.3 | | 335.0 | kg | | | |
| | | | | | | | |
| | 既製品アングル | | 1.0 | 式 | | | |
| | ボルト類 | | 1.0 | 式 | | | |
| | 工場製作費 | | 335.0 | kg | | | |
| | 現場工事費 | | 335.0 | kg | | | |
| | 運搬費 | | 335.0 | kg | | | |
| | シアナミド鉛サビ止め | HISK5625 | 37.7 | m2 | | | |
| | | | | | | | |
| | 天井点検口 | アルミ 450角 | 4.0 | ヶ所 | | | |
| | 照明器具振れ止め | | 41.0 | ヶ所 | | | |
| | | | | | | | |
| | | | | | | | |
| | | | | | | | |
| | P 計 | | | | | | |
| | 計 | | | | | | |

| 番 号 | 名 称 | 内 容 | 数 量 | 単位 | 単 価 | 金 額 | 備 考 |
|-----|--------------------|--------------------------------|------|----|-----|-----|-----|
| Ⅲ | 樹木撤去工事ほか | | | | | | |
| | 仮囲い | | 1.0 | 式 | | | |
| | 清掃・片付け | ガードフェンス H1,800 30m程度 | 1.0 | 式 | | | |
| | | | | | | | |
| | メタセコイア伐採 | 胸高直径≒1,000 樹高 40.0m 特殊伐倒吊切り | | | | | |
| | 50tラフタークレーン | | 1.0 | 台 | | | |
| | グレーチング部 車両進入路養生 | 5×10 t=22 | 4.0 | 枚 | | | |
| | 伐採手間 | 高所特殊作業員 | 1.0 | 式 | | | |
| | 伐採材 運搬 | 17.0m3程度 | 1.0 | 式 | | | |
| | 伐採材 処分費 | 5.0t程度 | 1.0 | 式 | | | |
| | | | | | | | |
| | 飼育小屋屋根 撤去 | 折版葺 タイトフレーム共 | 33.4 | m2 | | | |
| | 廃材運搬費 | | 1.0 | 式 | | | |
| | 廃材処分費 | | 1.0 | 式 | | | |
| | | | | | | | |
| | | | | | | | |
| | | | | | | | |
| | P 計 | | | | | | |



| 番 号 | 名 称 | 内 容 | 数 量 | 単位 | 単 価 | 金 額 | 備 考 |
|-----|--------------|-------------------------|------|----|-----|-----|-----|
| | | | | | | | |
| | 新設飼育小屋屋根 折版葺 | カラーGL鋼板 t=0.8 ボルトタイプ | 33.4 | m2 | | | |
| | タイトフレーム | | 18.8 | m | | | |
| | | | | | | | |
| | メッシュフェンス 脱着 | H1,500 10m程度 基礎ブロック共 | 1.0 | 式 | | | |
| | | | | | | | |
| | スロープ シーリング | 10*10 1.8m*10か所 | 1.0 | 式 | | | |
| | 階段補修 | 蹴上モルタル塗 1 段 W=1.0m | 1.0 | 式 | | | |
| | | | | | | | |
| | | | | | | | |
| | P 計 | | | | | | |
| | 計 | | | | | | |

| 番 号 | 名 称 | 内 容 | 数 量 | 単位 | 単 価 | 金 額 | 備 考 |
|-----|--------|--------------------|------|----|-----|-----|-----|
| I | 電灯設備工事 | | | | | | |
| | エコケーブル | EM-EEF 1.6-2C ころがし | 32.0 | m | | | |
| | エコケーブル | EM-EEF 1.6-3C ころがし | 68.0 | m | | | |
| | エコケーブル | EM-EEF 2.0-3C ころがし | 17.0 | m | | | |
| | エコケーブル | EM-EEF 1.6-2C (管内) | 5.0 | m | | | |
| | エコケーブル | EM-EEF 1.6-3C (管内) | 5.0 | m | | | |
| | エコケーブル | EM-EEF 2.0-3C (管内) | 10.0 | m | | | |
| | ボックス類 | | 1.0 | 式 | | | |
| | 照明器具 | A LSS9-6800I | 41.0 | 台 | | | |
| | | | | | | | |
| | 撤去工事 | | 1.0 | 式 | | | |
| | | | | | | | |
| | | | | | | | |
| | 計 | | | | | | |
| | | | | | | | |

| 番 号 | 名 称 | 内 容 | 数 量 | 単位 | 単 価 | 金 額 | 備 考 |
|-----|----------|----------------|-------|----|-----|-----|-----|
| Ⅱ | 火災報知設備工事 | | | | | | |
| | ケーブル | AE 1.2-4C ころがし | 52.0 | m | | | |
| | ケーブル | AE 1.2-4C (管内) | 10.0 | m | | | |
| | 空気管 | SSパイプ メッセン付 | 247.0 | m | | | |
| | 感知器 | 差動式分布型 露出・1 個 | 1.0 | 式 | | | |
| | 感知器 | 差動式分布型 露出・2 個 | 1.0 | 式 | | | |
| | | | | | | | |
| | 立会検査費 | P型1級 | 1.0 | 工事 | | | |
| | 撤去工事 | | 1.0 | 式 | | | |
| | | | | | | | |
| | | | | | | | |
| | 計 | | | | | | |
| | | | | | | | |

平成27年度 鴨川小学校校舎ホール天井ほか改修工事

加東市

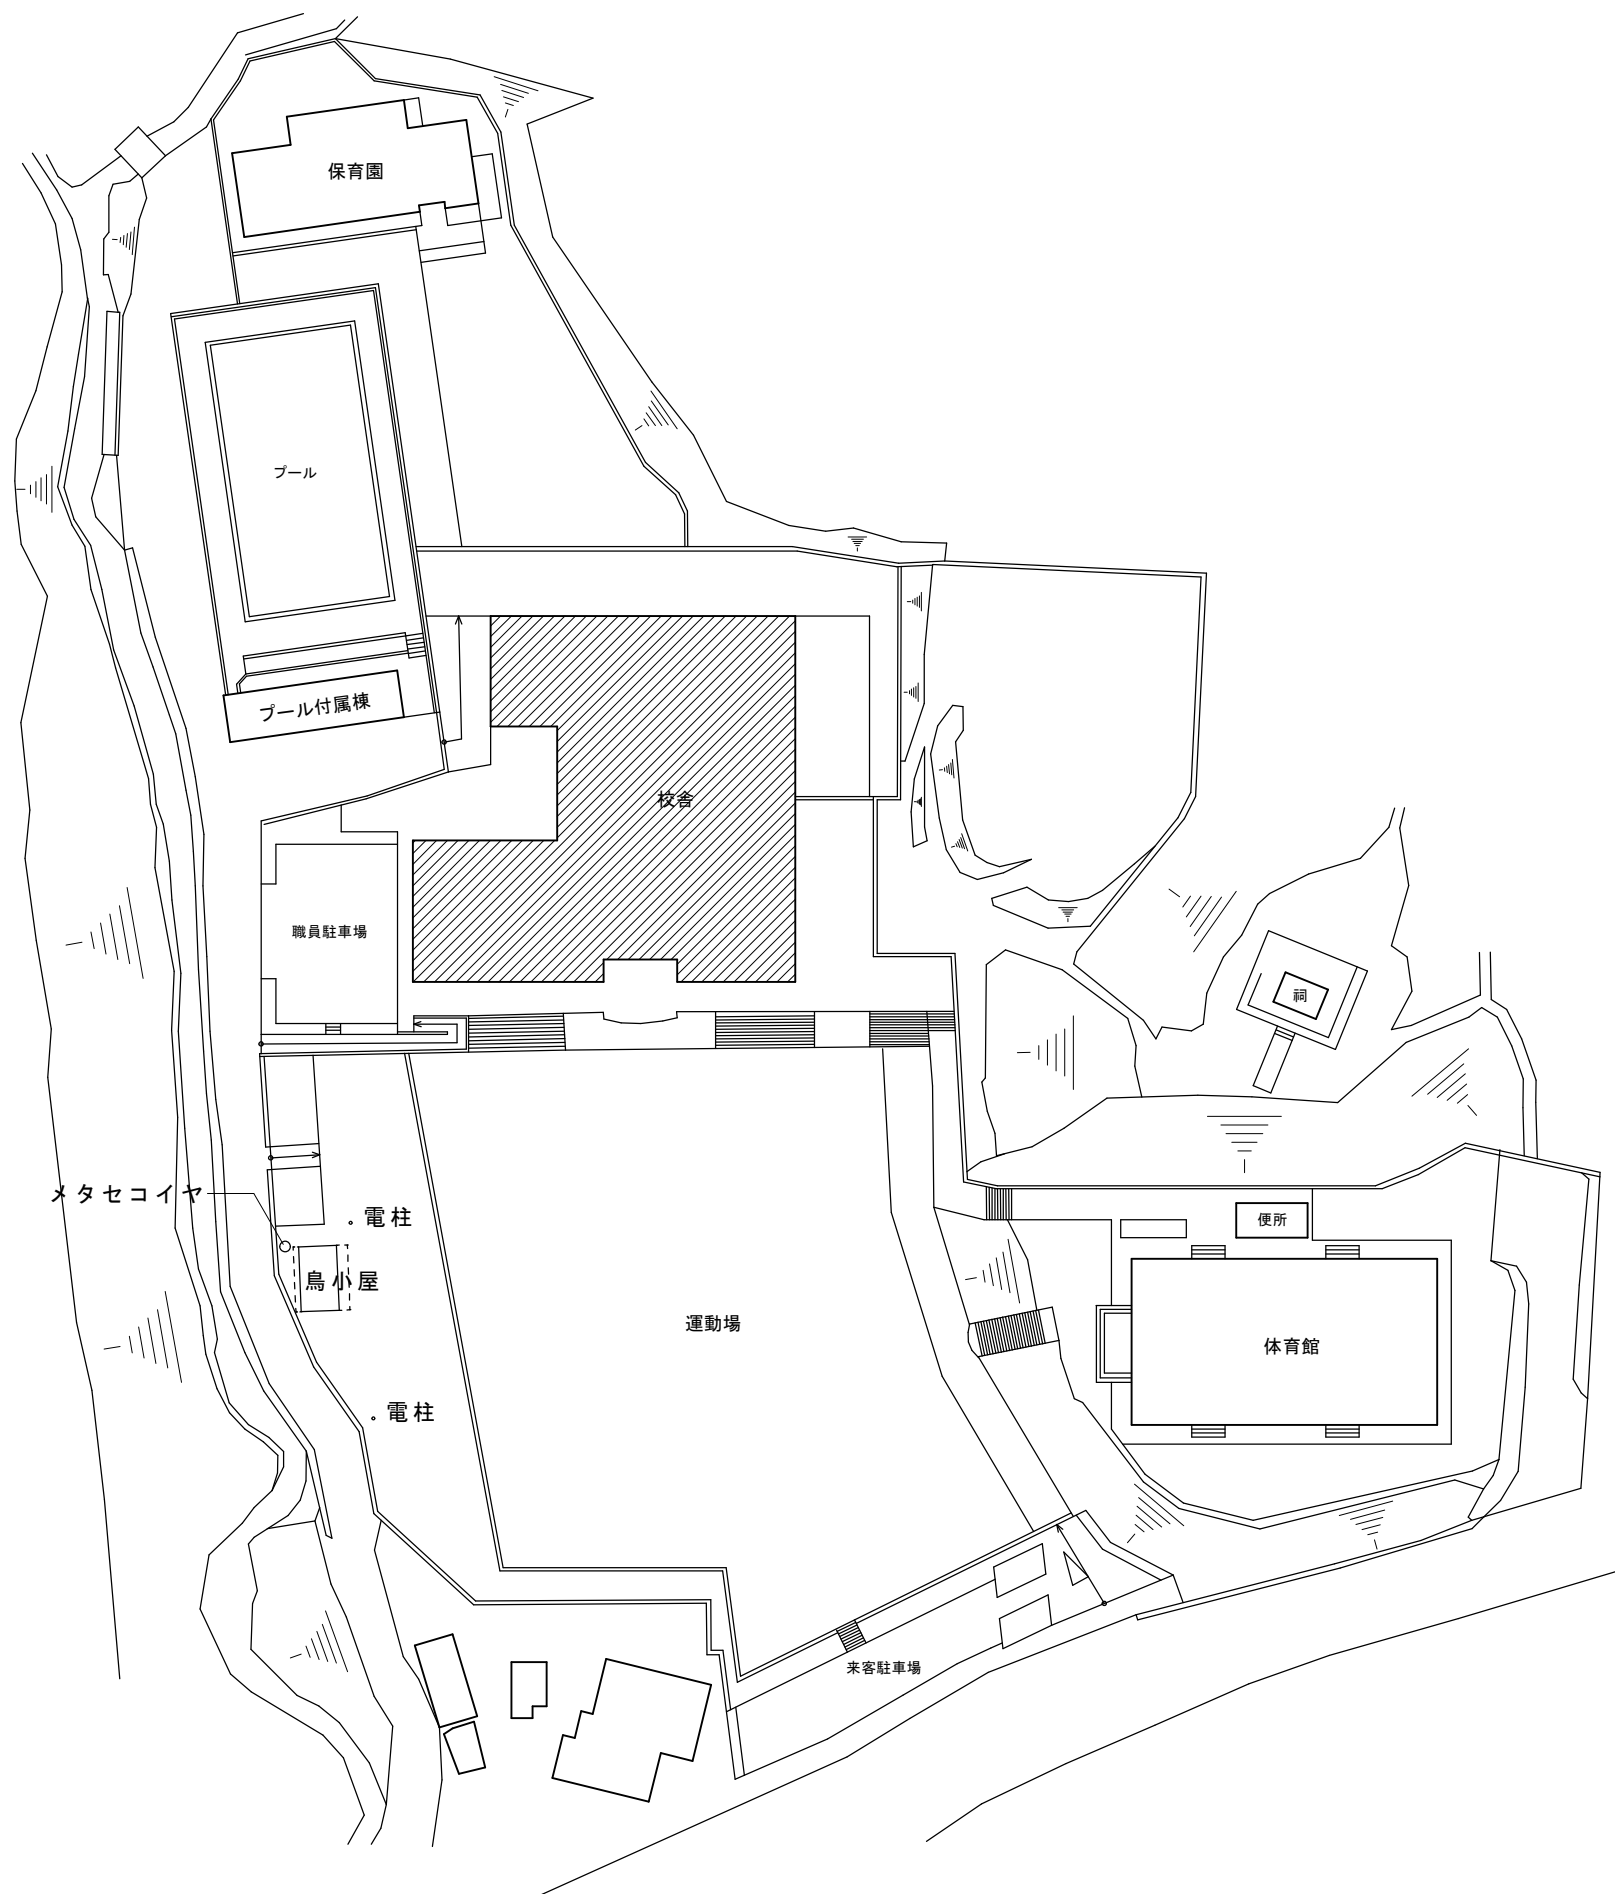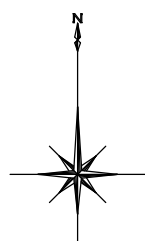

| 凡 例 | |
|-----|---------|
| | 調 査 建 物 |
| | 既 存 建 物 |
| | 出 入 口 |

平成27年度 鴨川小学校校舎ホール天井ほか
改修工事

図面名
縮 尺



配 置 図
S=1:700

検
印

No.

27.04.06
A-01

[illegible]

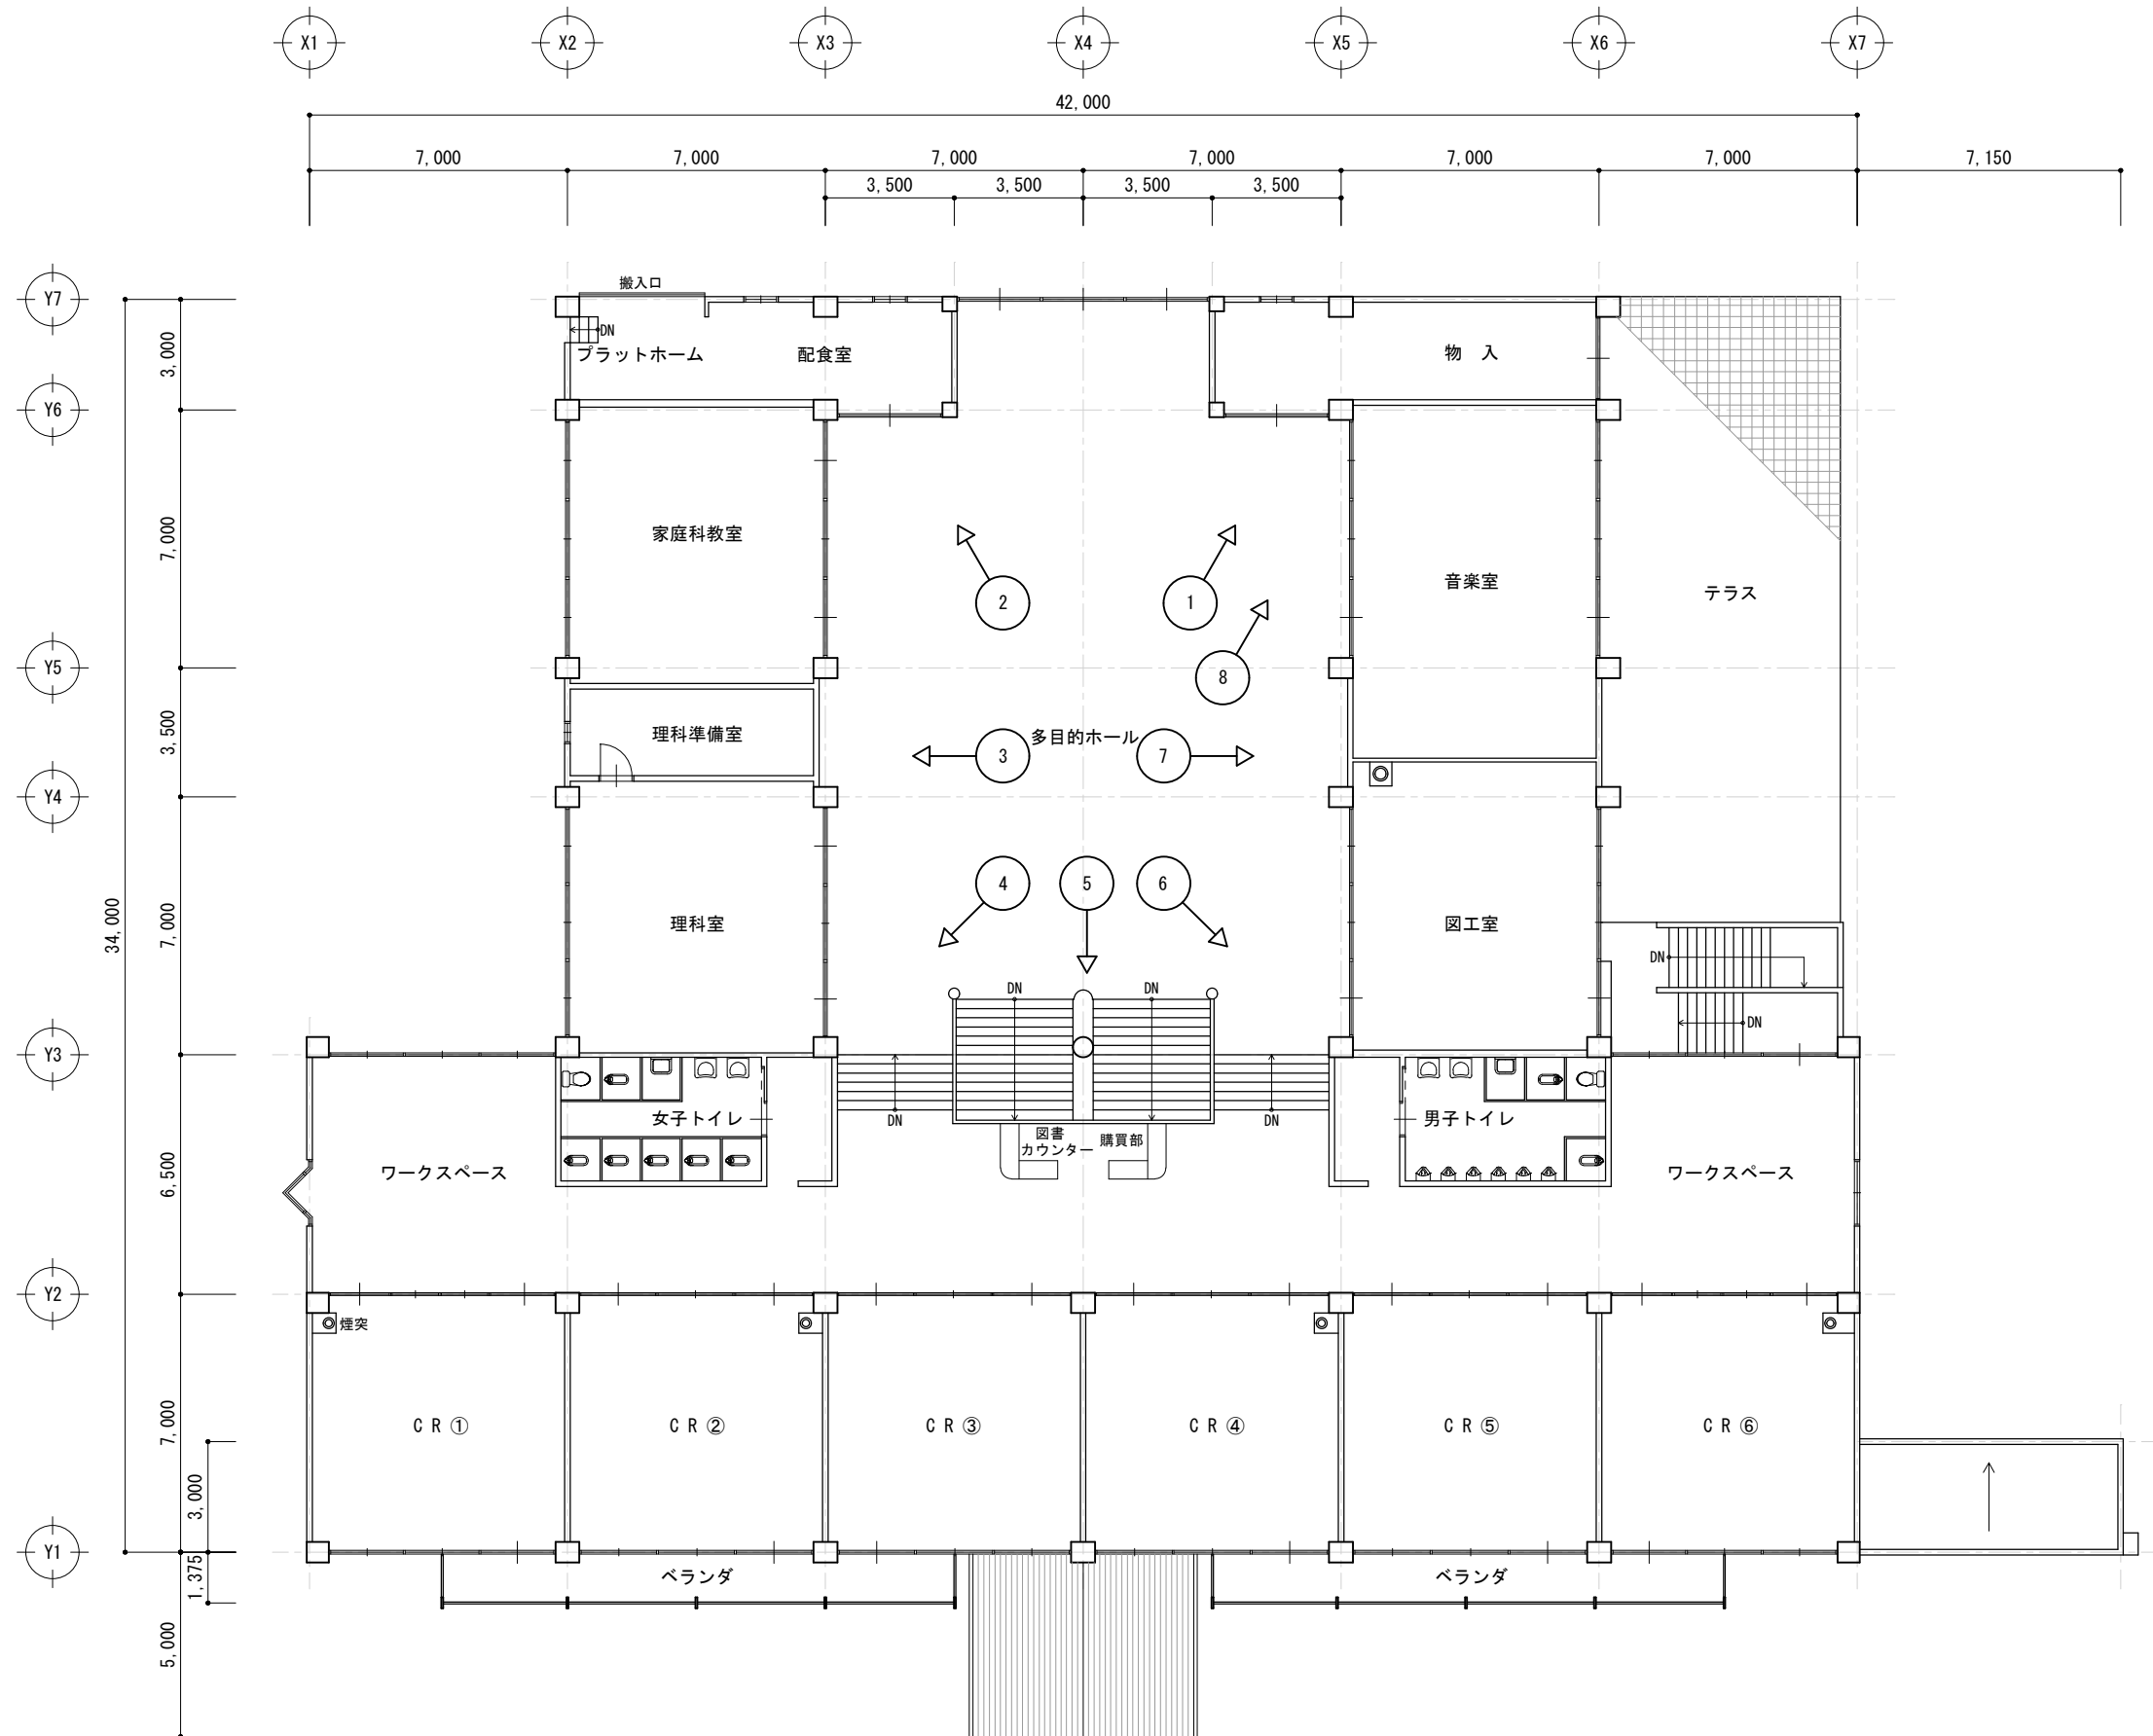
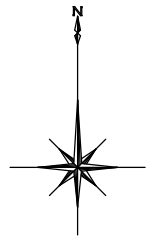


平成27年度 鴨川小学校校舎ホール天井ほか
改修工事

図面名 2階平面図（現況写真方向図）
縮尺 S=1:200

検印

No. 27.04.06
A-02

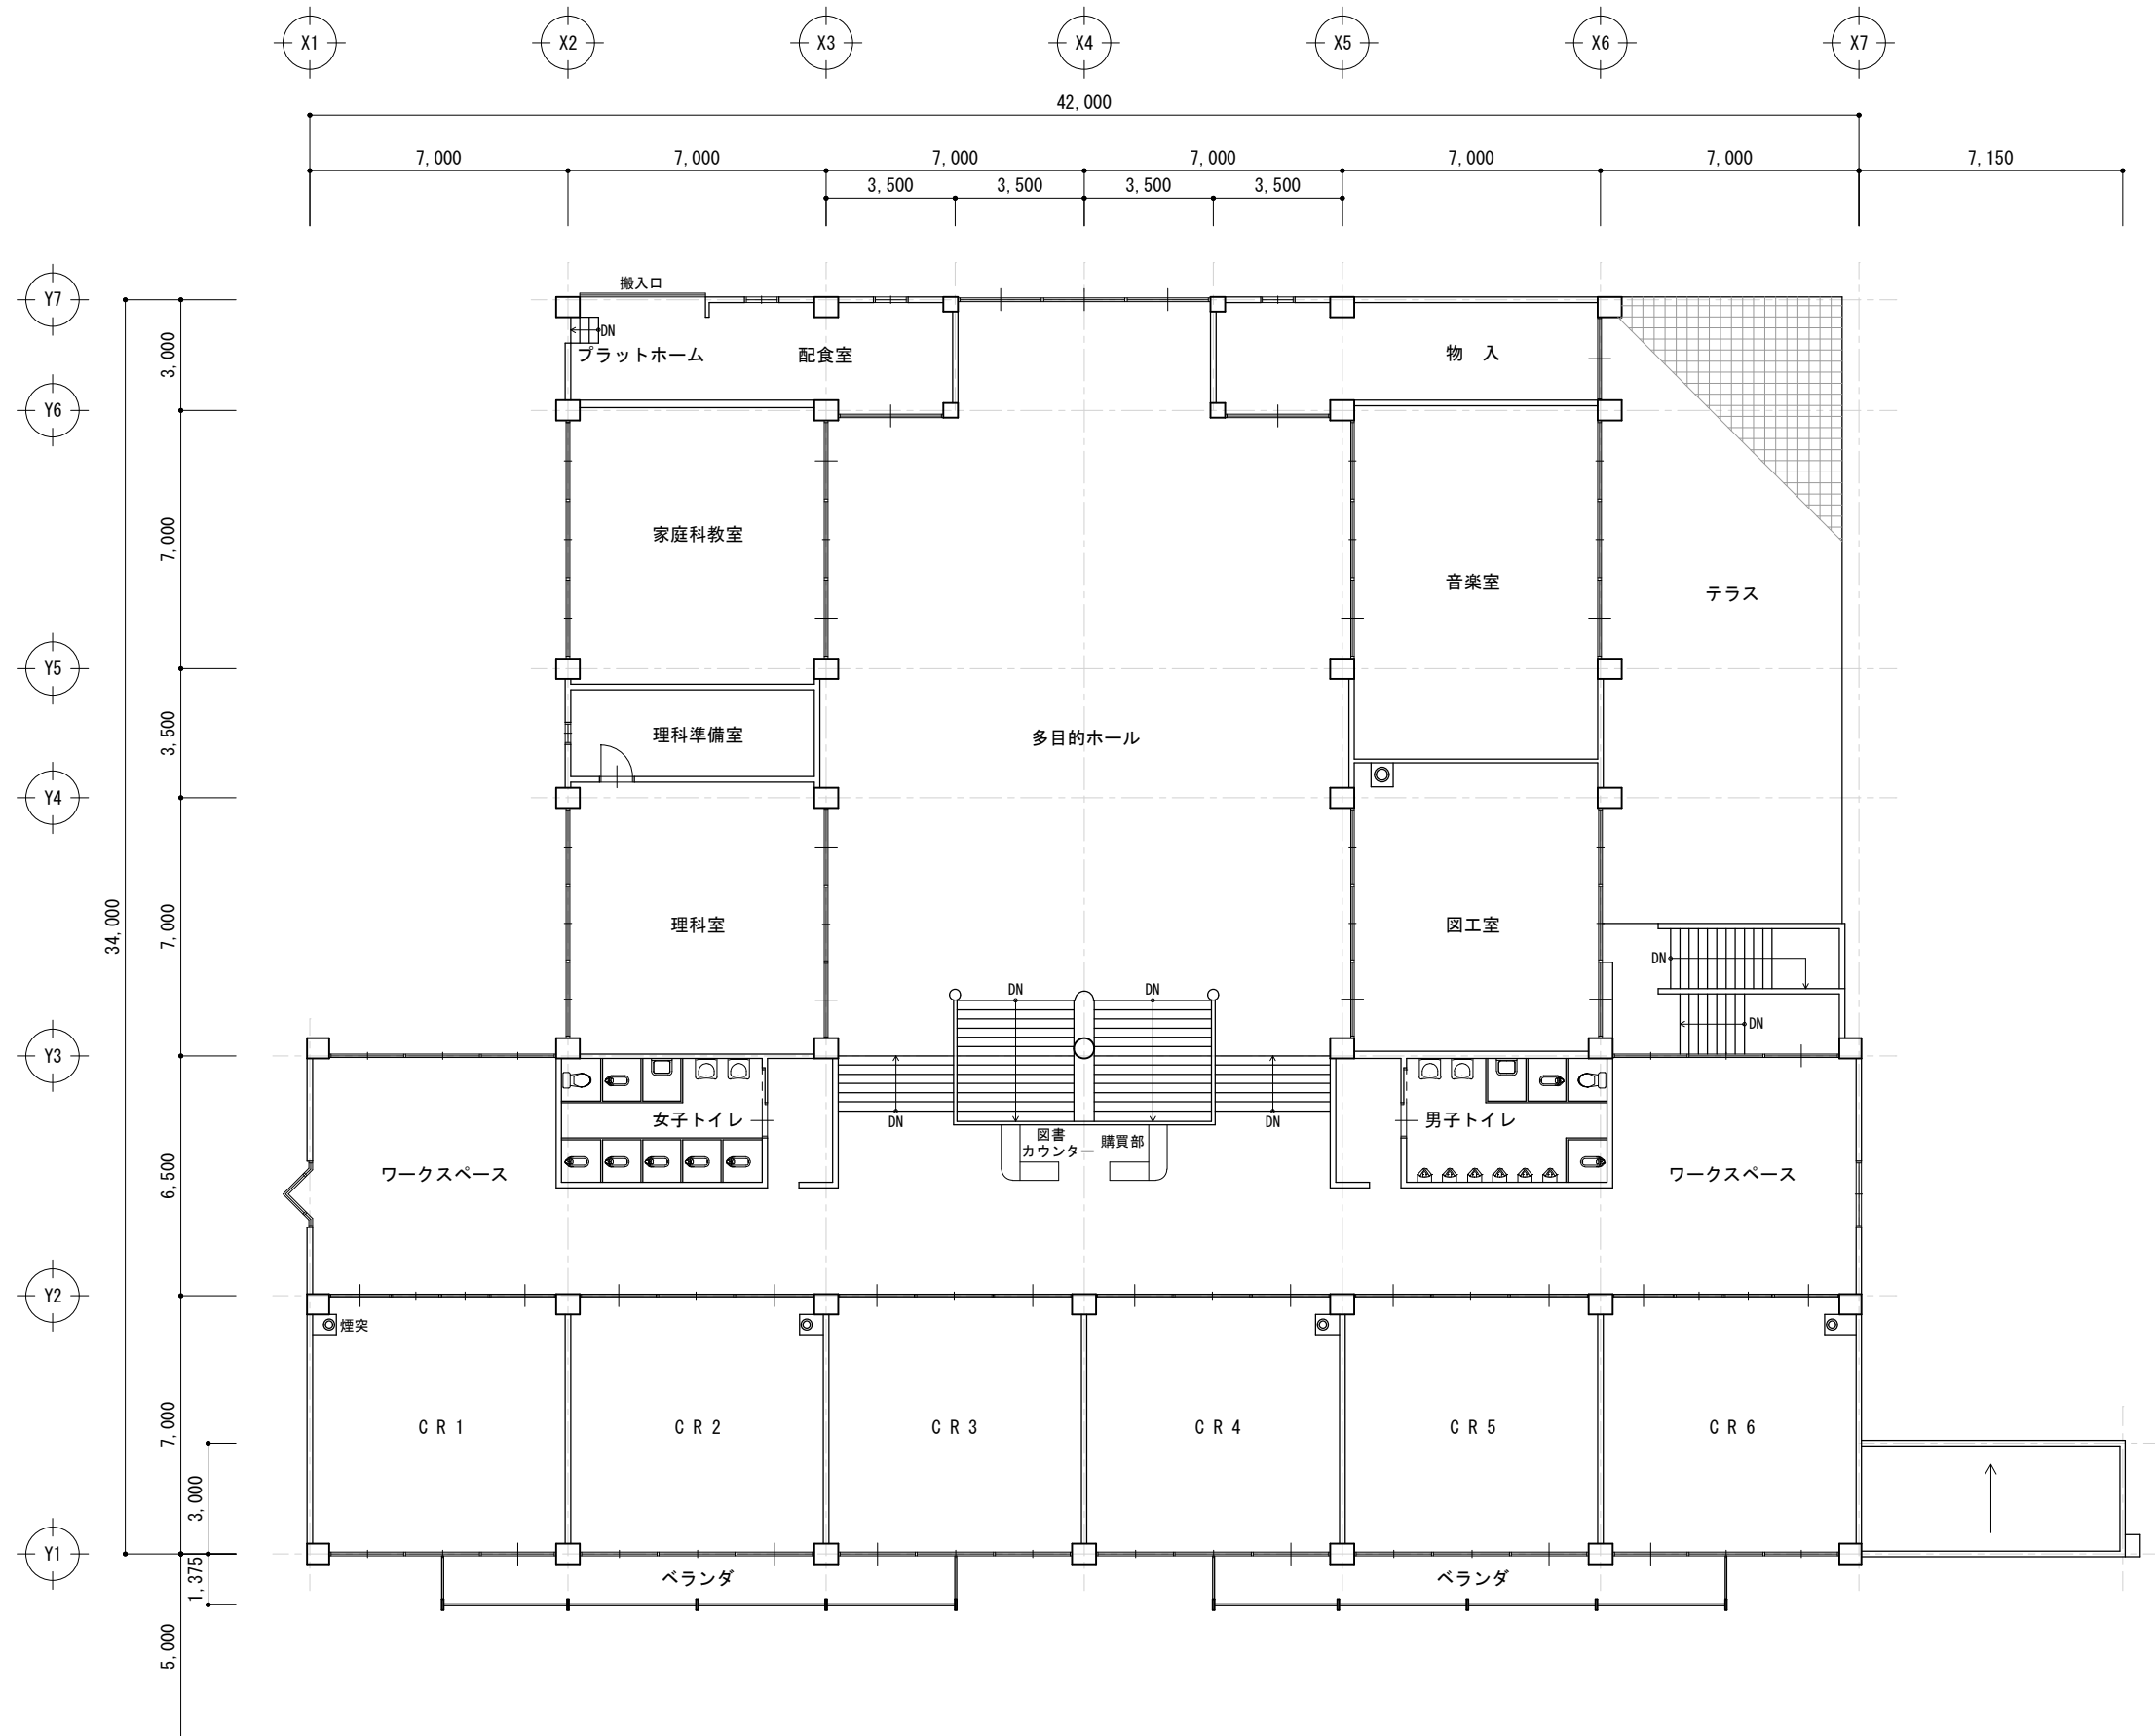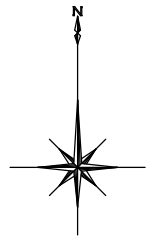

平成27年度 鴨川小学校校舎ホール天井ほか
改修工事

図面名 2階平面図
縮尺 S=1:200

検印

No. 27.04.06
A-03



| 天井仕上げ 凡例 | |
|----------|------------------------|
| Ⓐ | 化粧石膏ボード t=9 |
| Ⓑ | PB t=9 石綿化粧吸音板 t=12 |
| Ⓒ | PB t=9 石綿化粧吸音板 t=19 |
| Ⓓ | 石綿珪カル板 t=6 底目貼VP塗 |
| Ⓔ | ブナ小幅板 t=12 目透し貼 |
| Ⓕ | コンクリート打放シ アクリル系吹付タイル仕上 |

| 照明器具 凡例 | |
|---------|--------------|
| ○ | 蛍光灯 FL110W-2 |
| □ | 蛍光灯 FL40W-2 |

| 凡例 | |
|----|--------|
| ■ | 天井改修範囲 |


平成27年度 鴨川小学校校舎ホール天井ほか
改修工事

図面名 2階天井伏図（写真）

縮 尺 S=1:200

検
印

No. 27. 04. 06
A-04

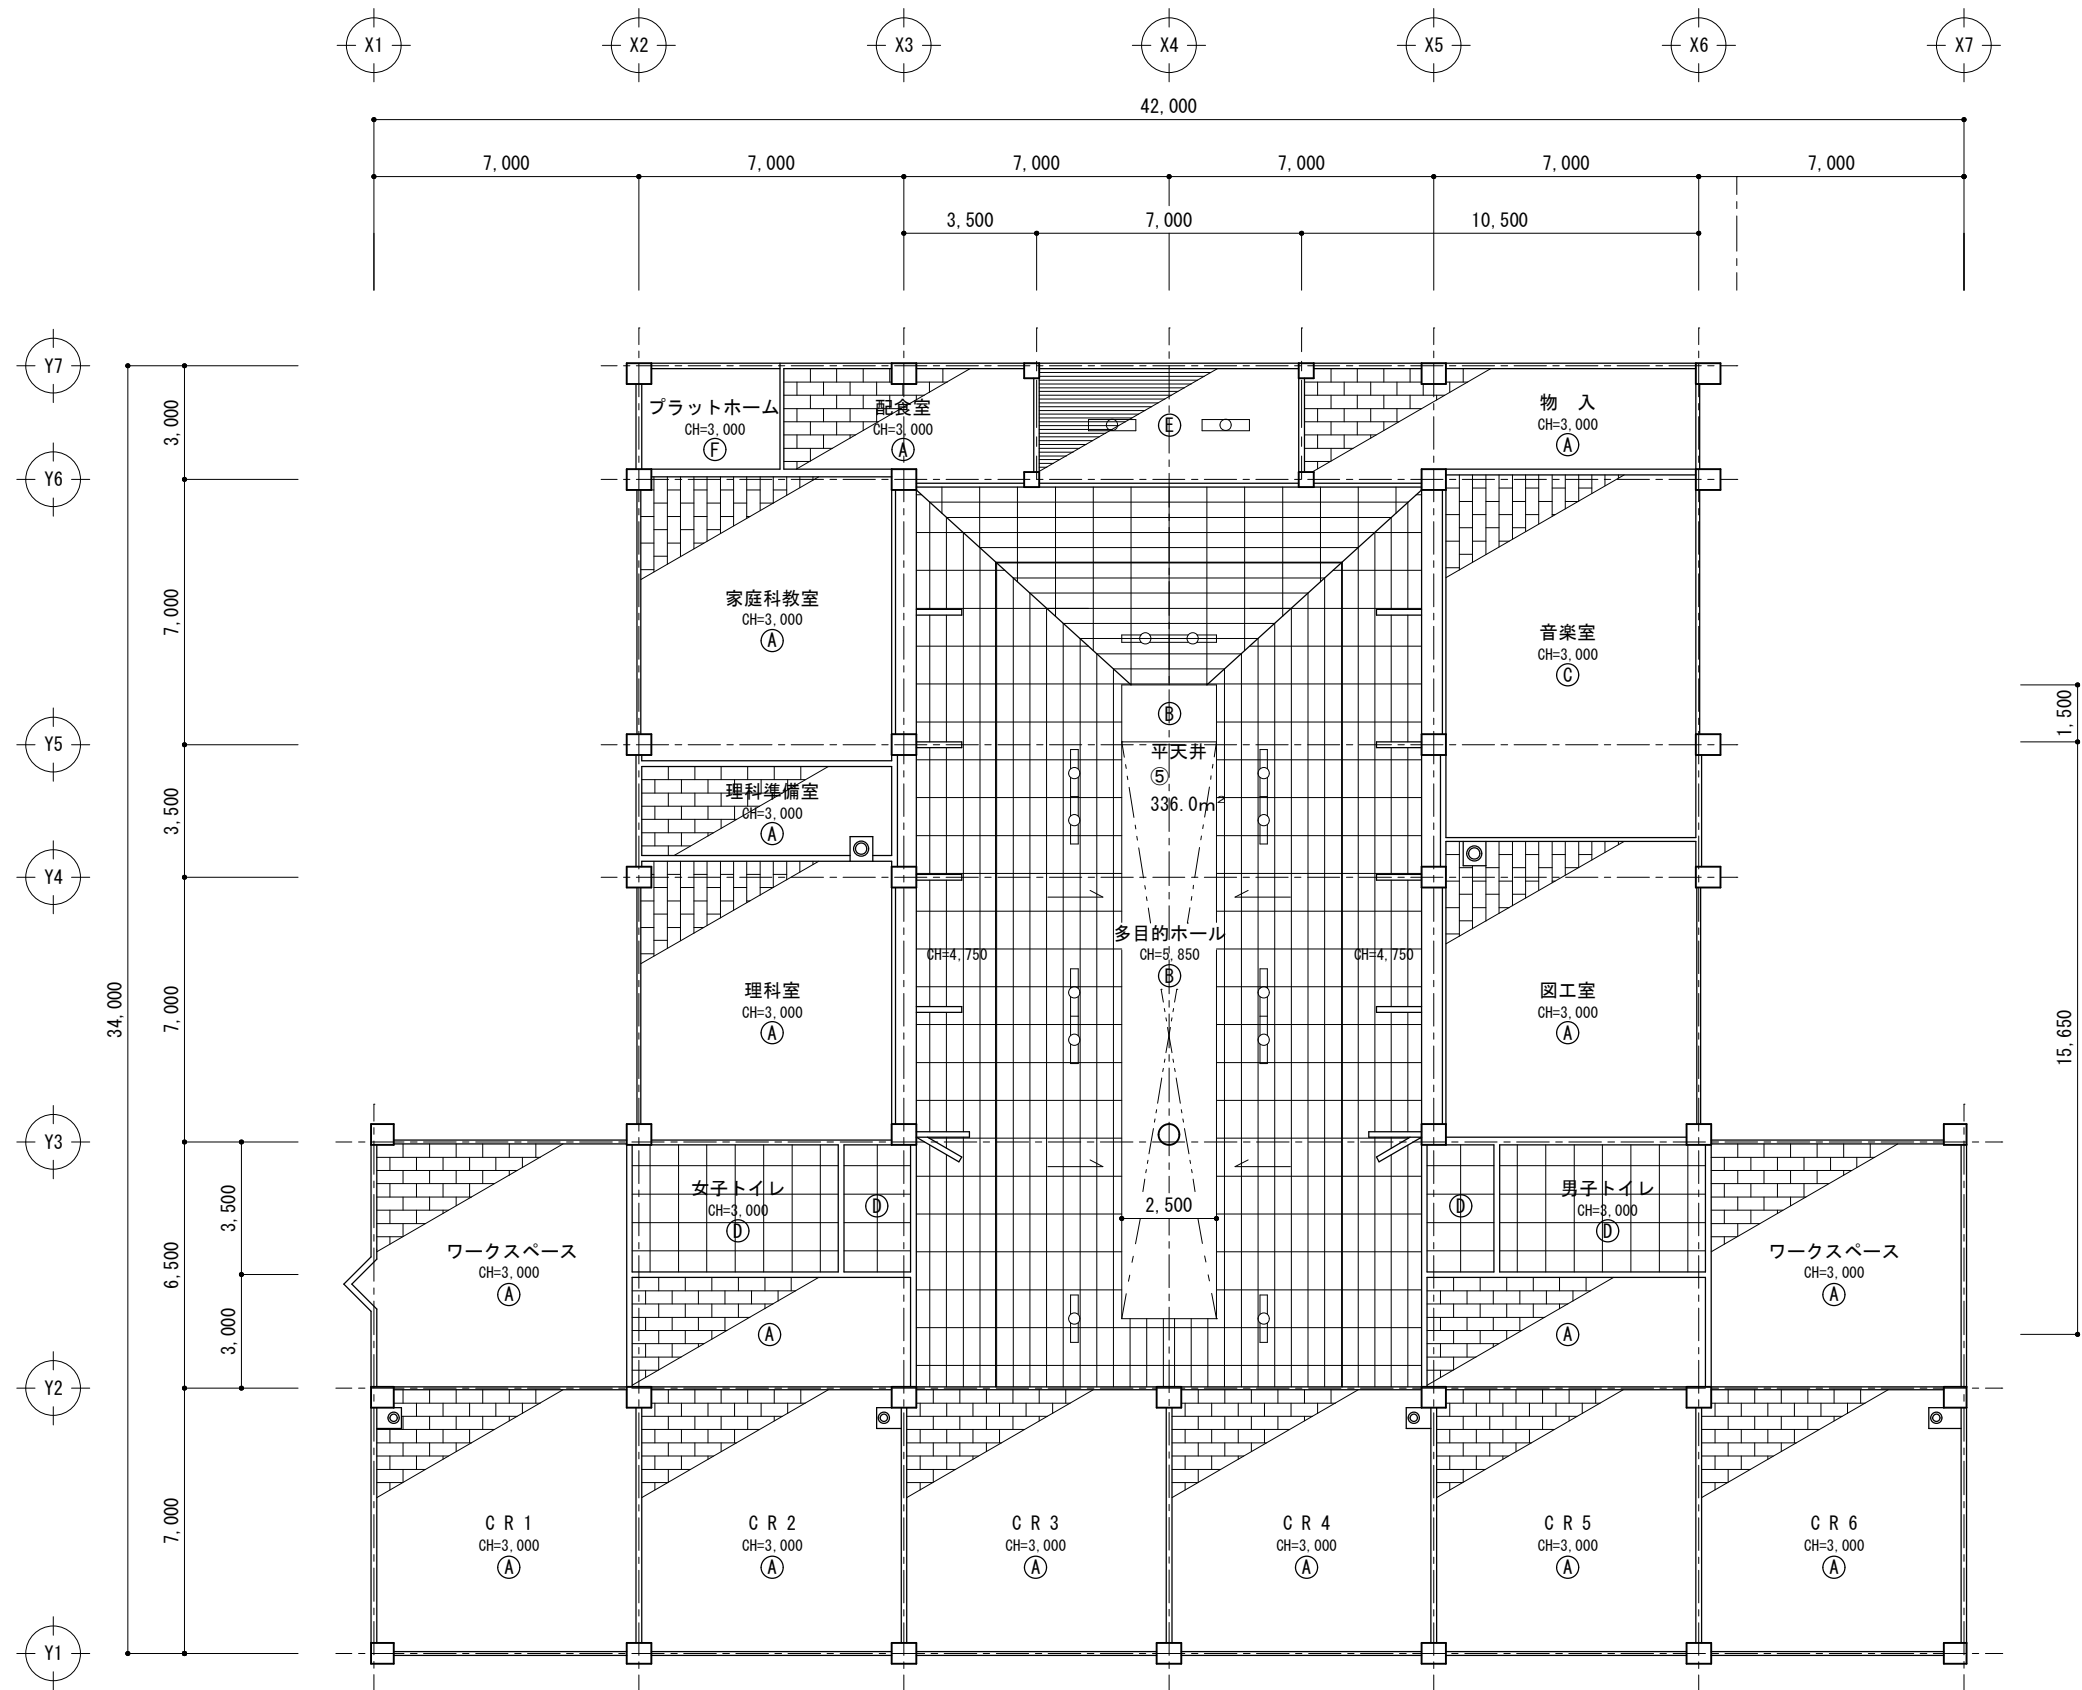

| 天井仕上げ 凡例 | |
|----------|------------------------|
| Ⓐ | 化粧石膏ボード t=9 |
| Ⓑ | PB t=9 石綿化粧吸音板 t=12 |
| Ⓒ | PB t=9 石綿化粧吸音板 t=19 |
| Ⓓ | 石綿珪カル板 t=6 底目貼VP塗 |
| Ⓔ | ブナ小幅板 t=12 目透し貼 |
| Ⓕ | コンクリート打放シ アクリル系吹付タイル仕上 |


| 照明器具 凡例 | |
|---------|--------------|
| ○ | 蛍光灯 FL110W-2 |
| □ | 蛍光灯 FL40W-2 |

平成27年度 鴨川小学校校舎ホール天井ほか
改修工事

図面名 2階天井伏図
縮尺 S=1:200

検印

No. 27.04.06
A-05

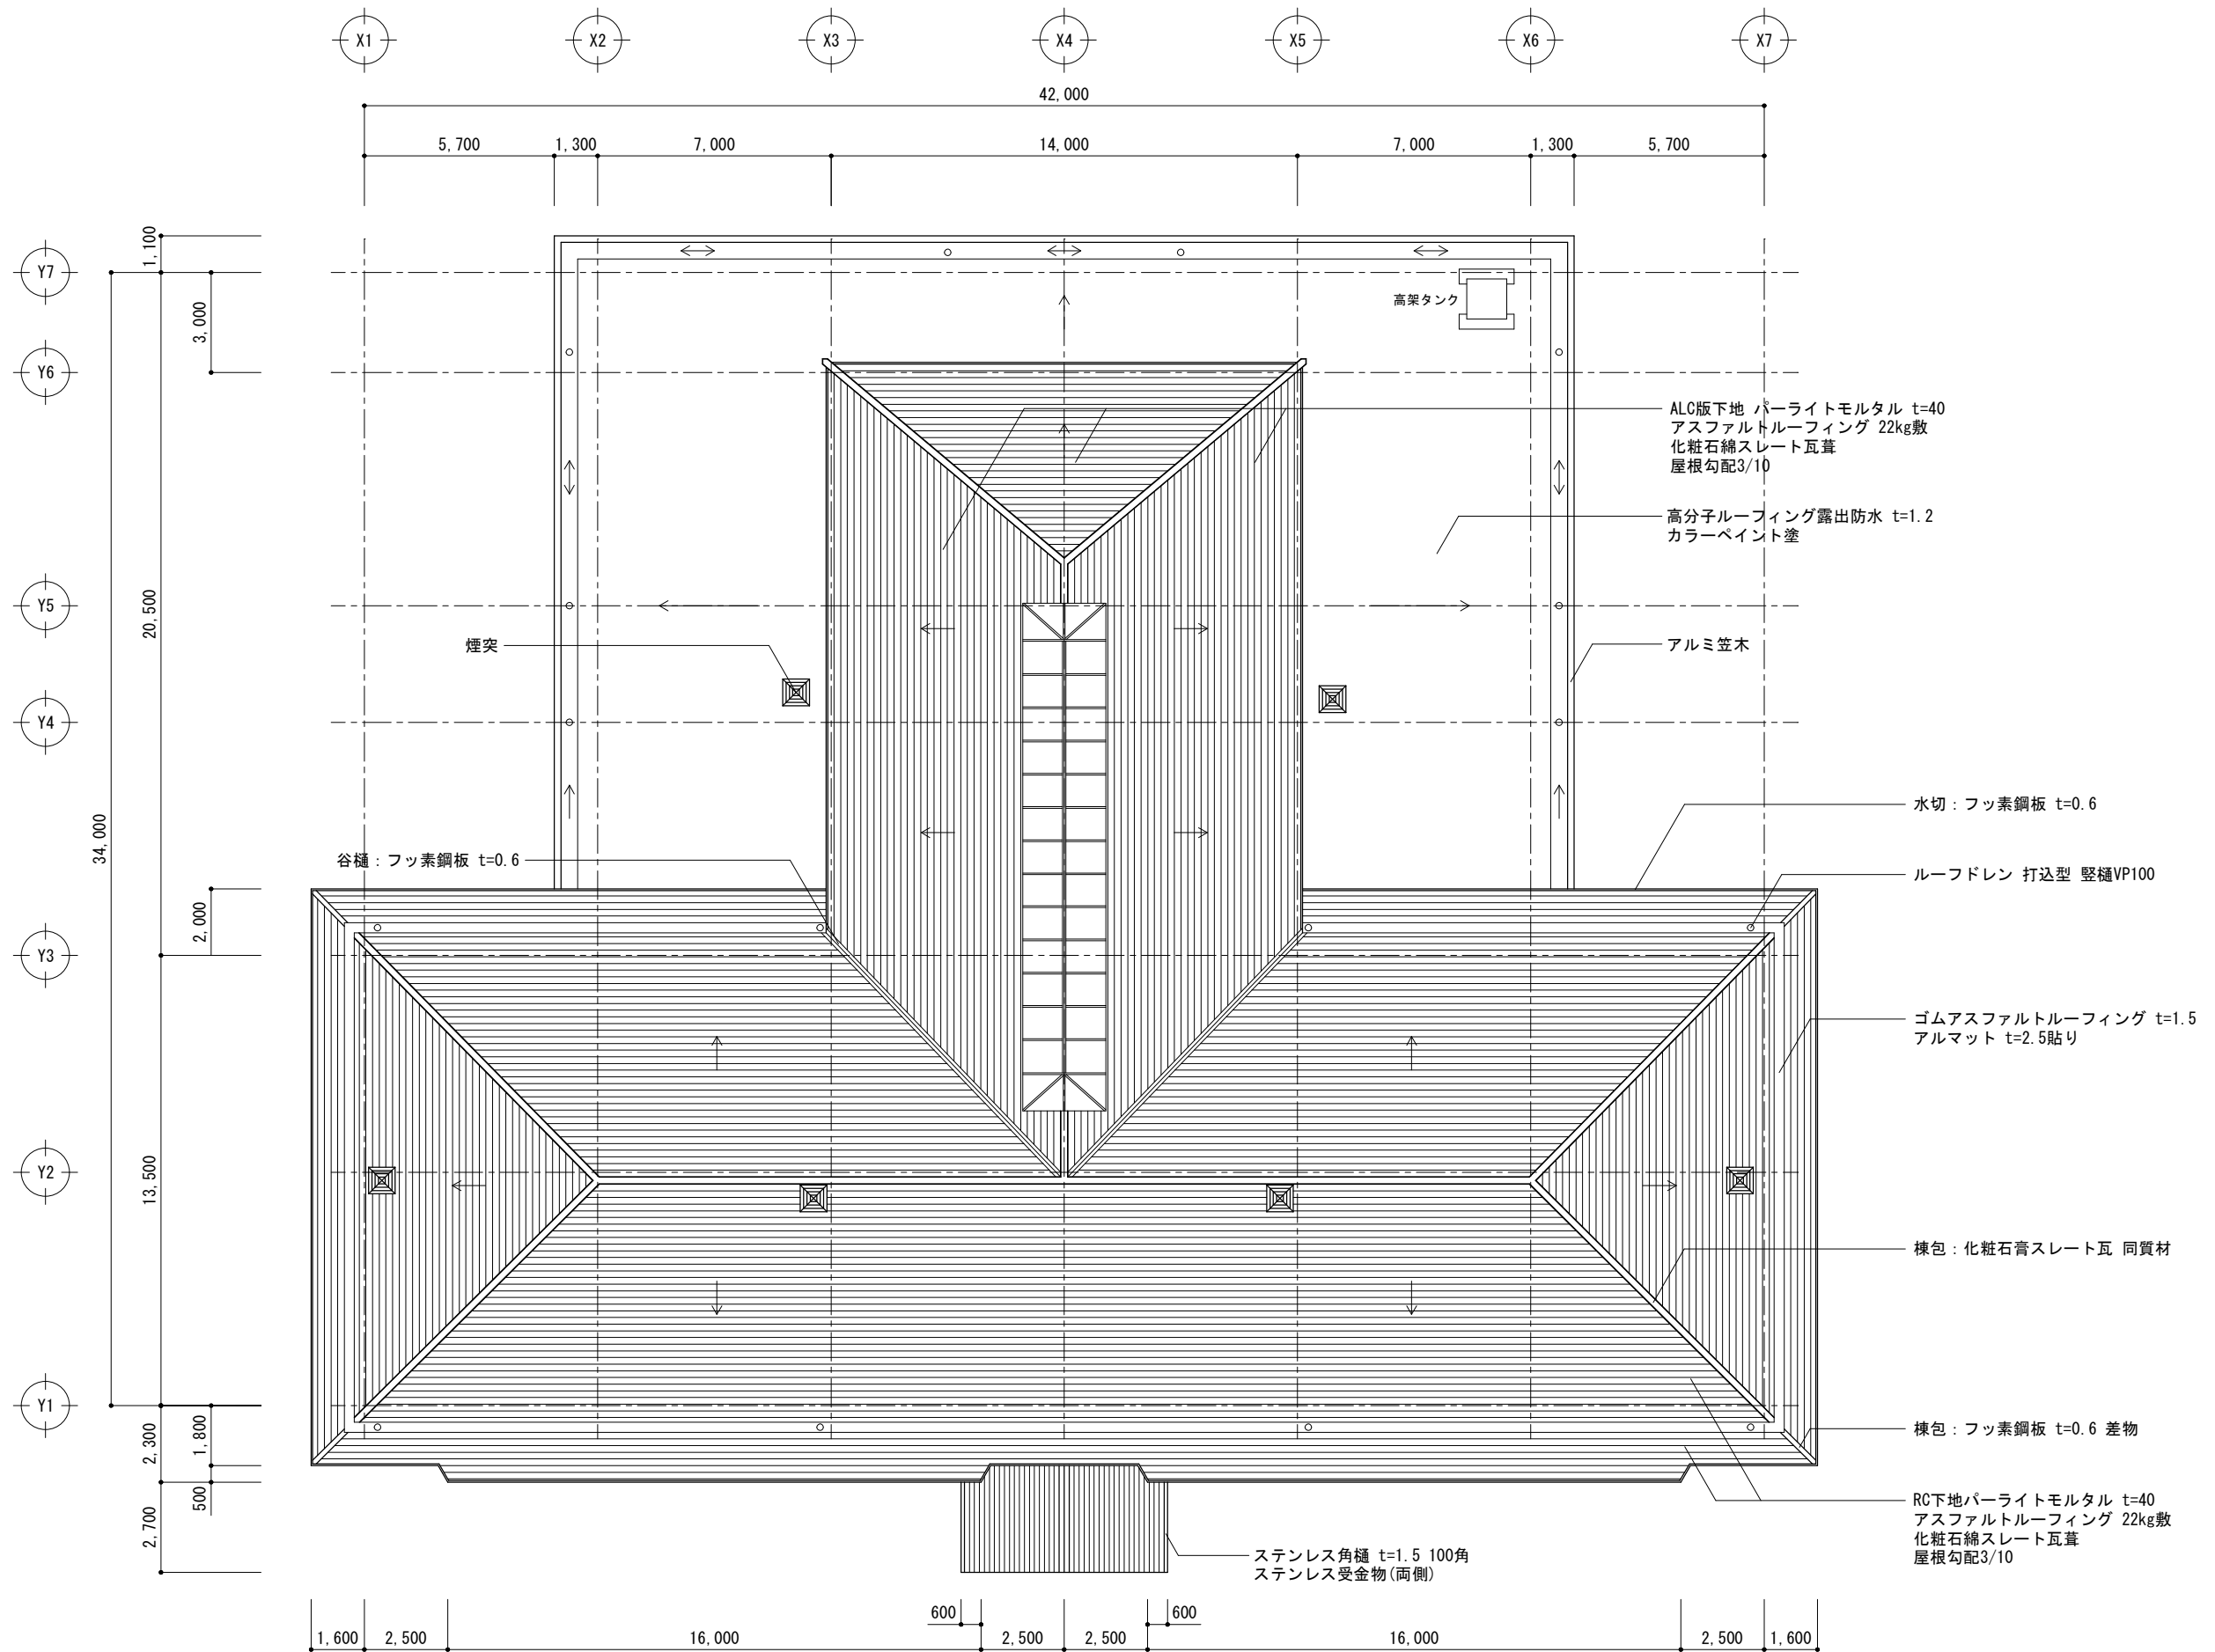


平成27年度 鴨川小学校校舎ホール天井ほか
改修工事

図面名 屋根伏図
縮尺 S=1:200

検印

No. 27.04.06
A-06

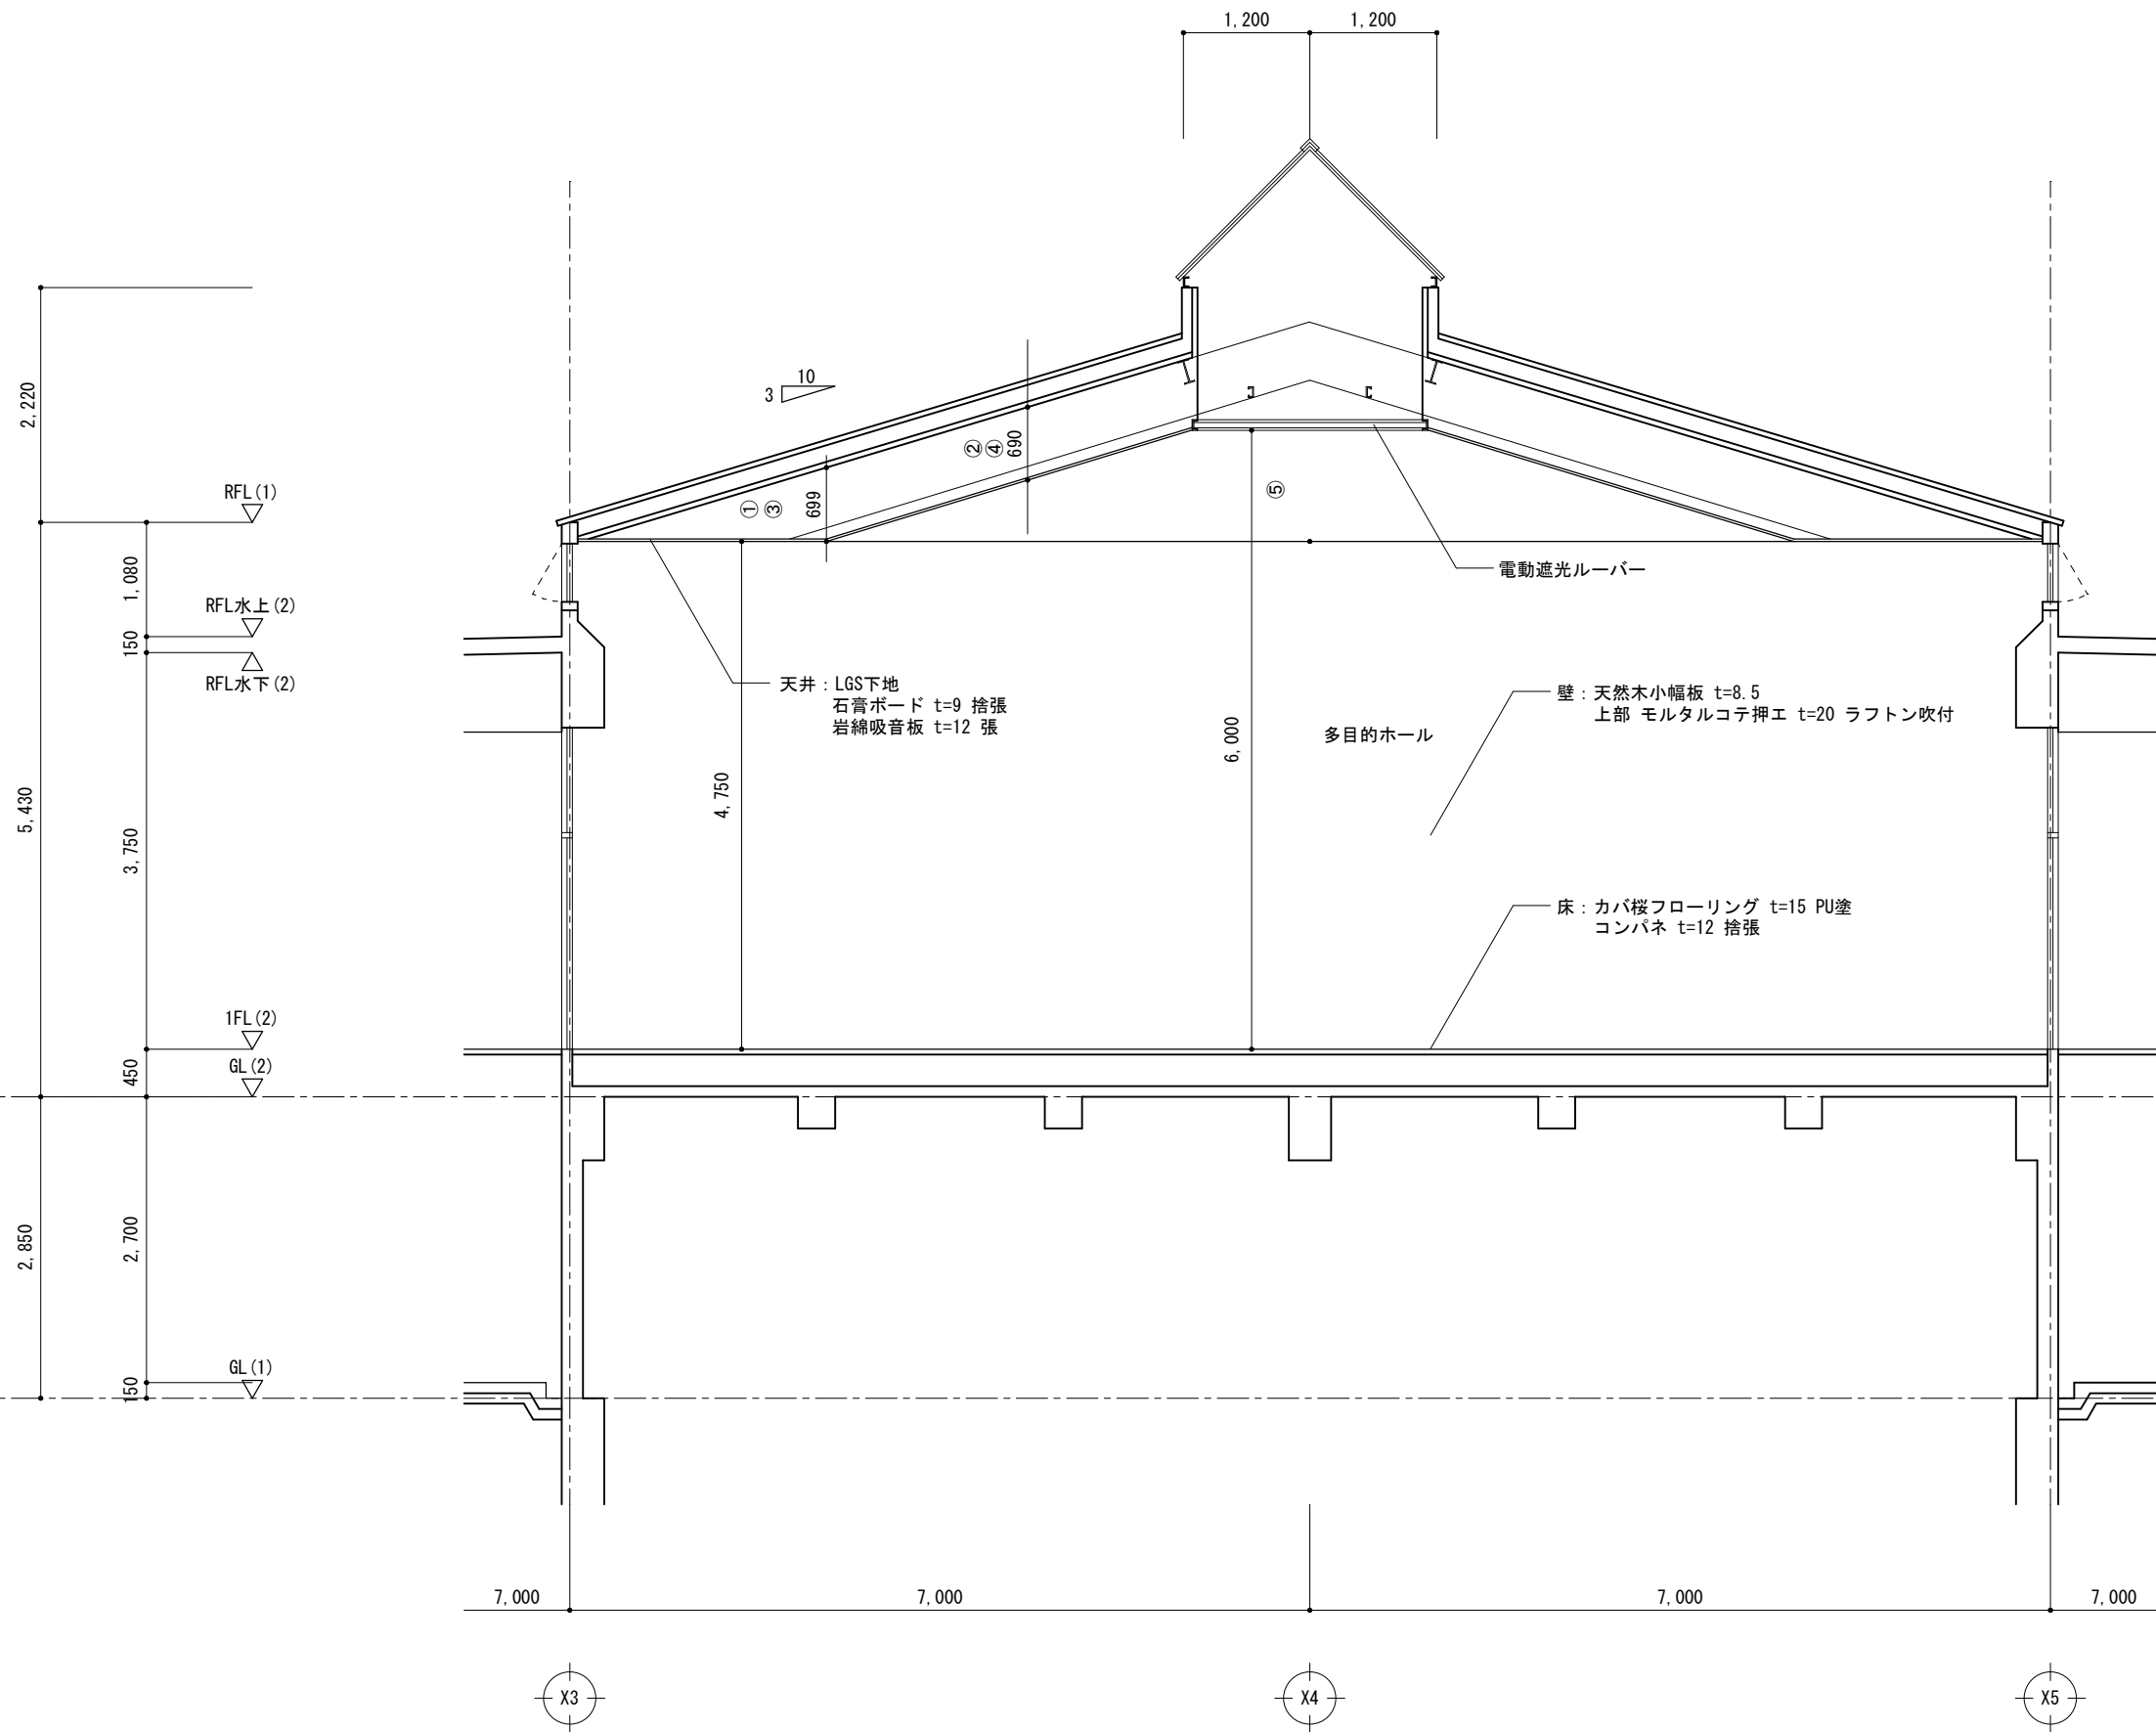


平成27年度 鴨川小学校校舎ホール天井ほか
改修工事

図面名 断面詳細図1
縮 尺 S=1:70

検
印

No.

27.04.06
A-07

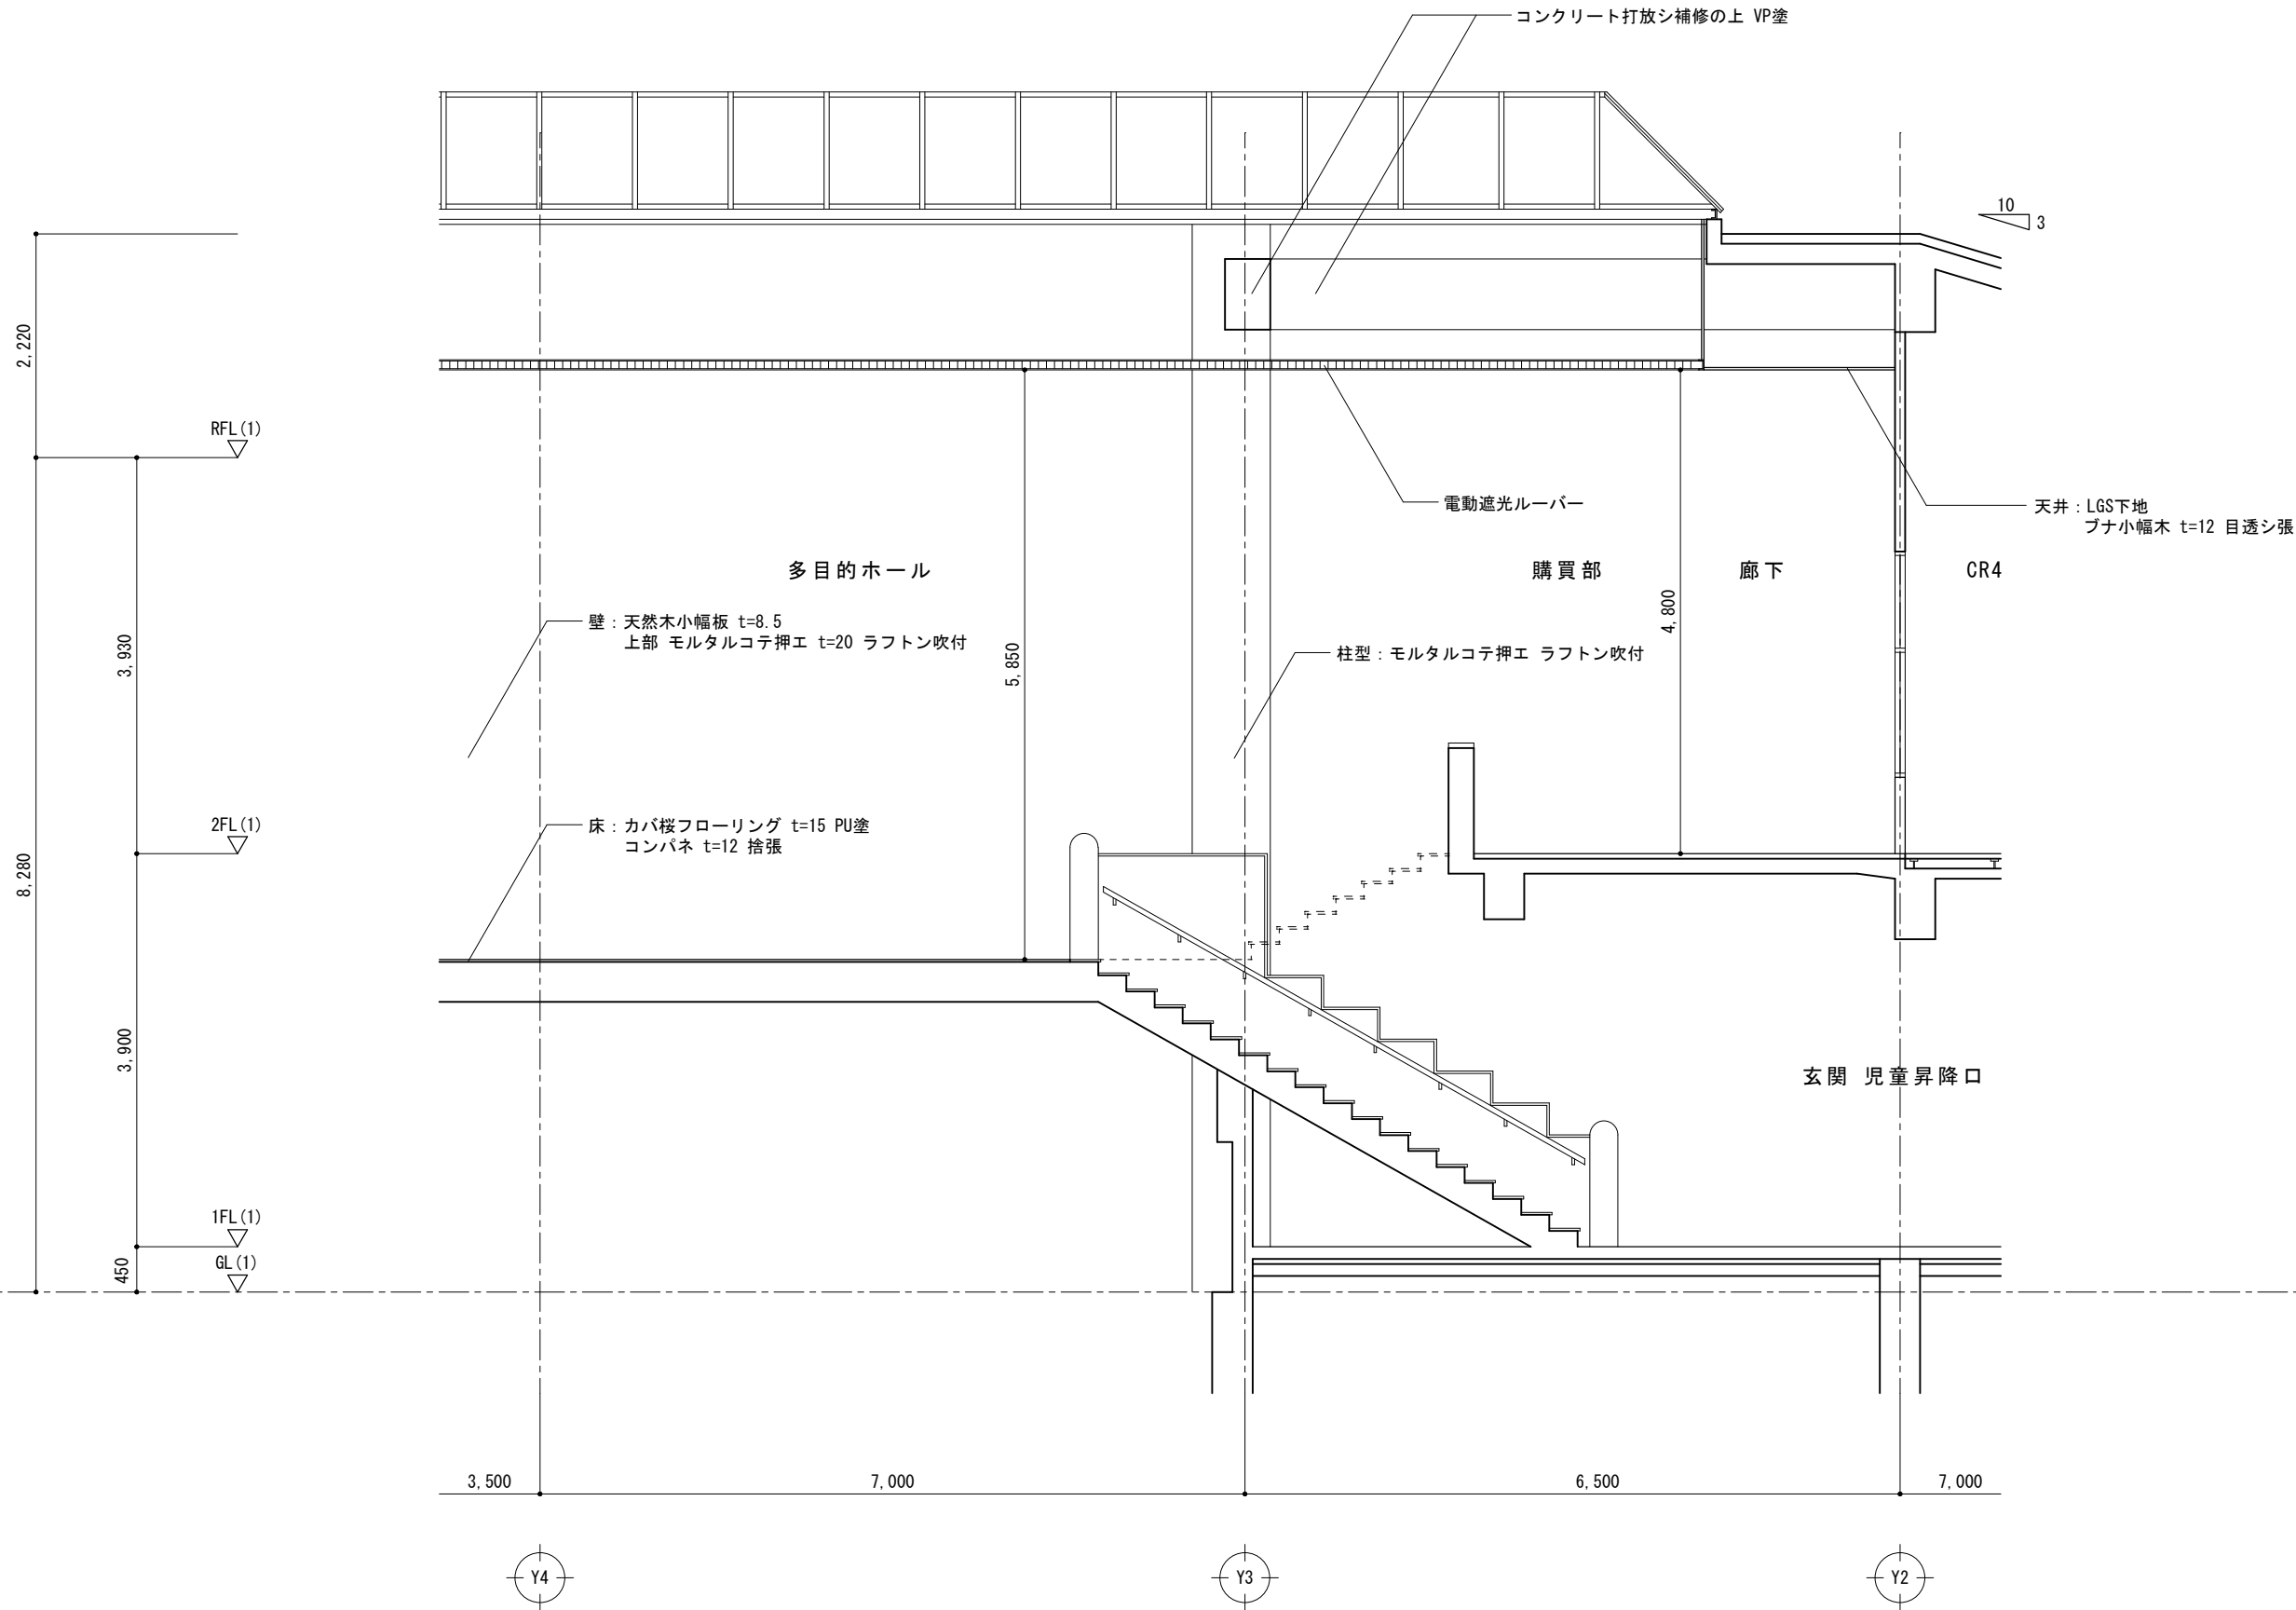


平成27年度 鴨川小学校校舎ホール天井ほか
改修工事

図面名 断面詳細図2
縮 尺 S=1:70


検
印

No. 27.04.06
A-08

・RC造部納まり

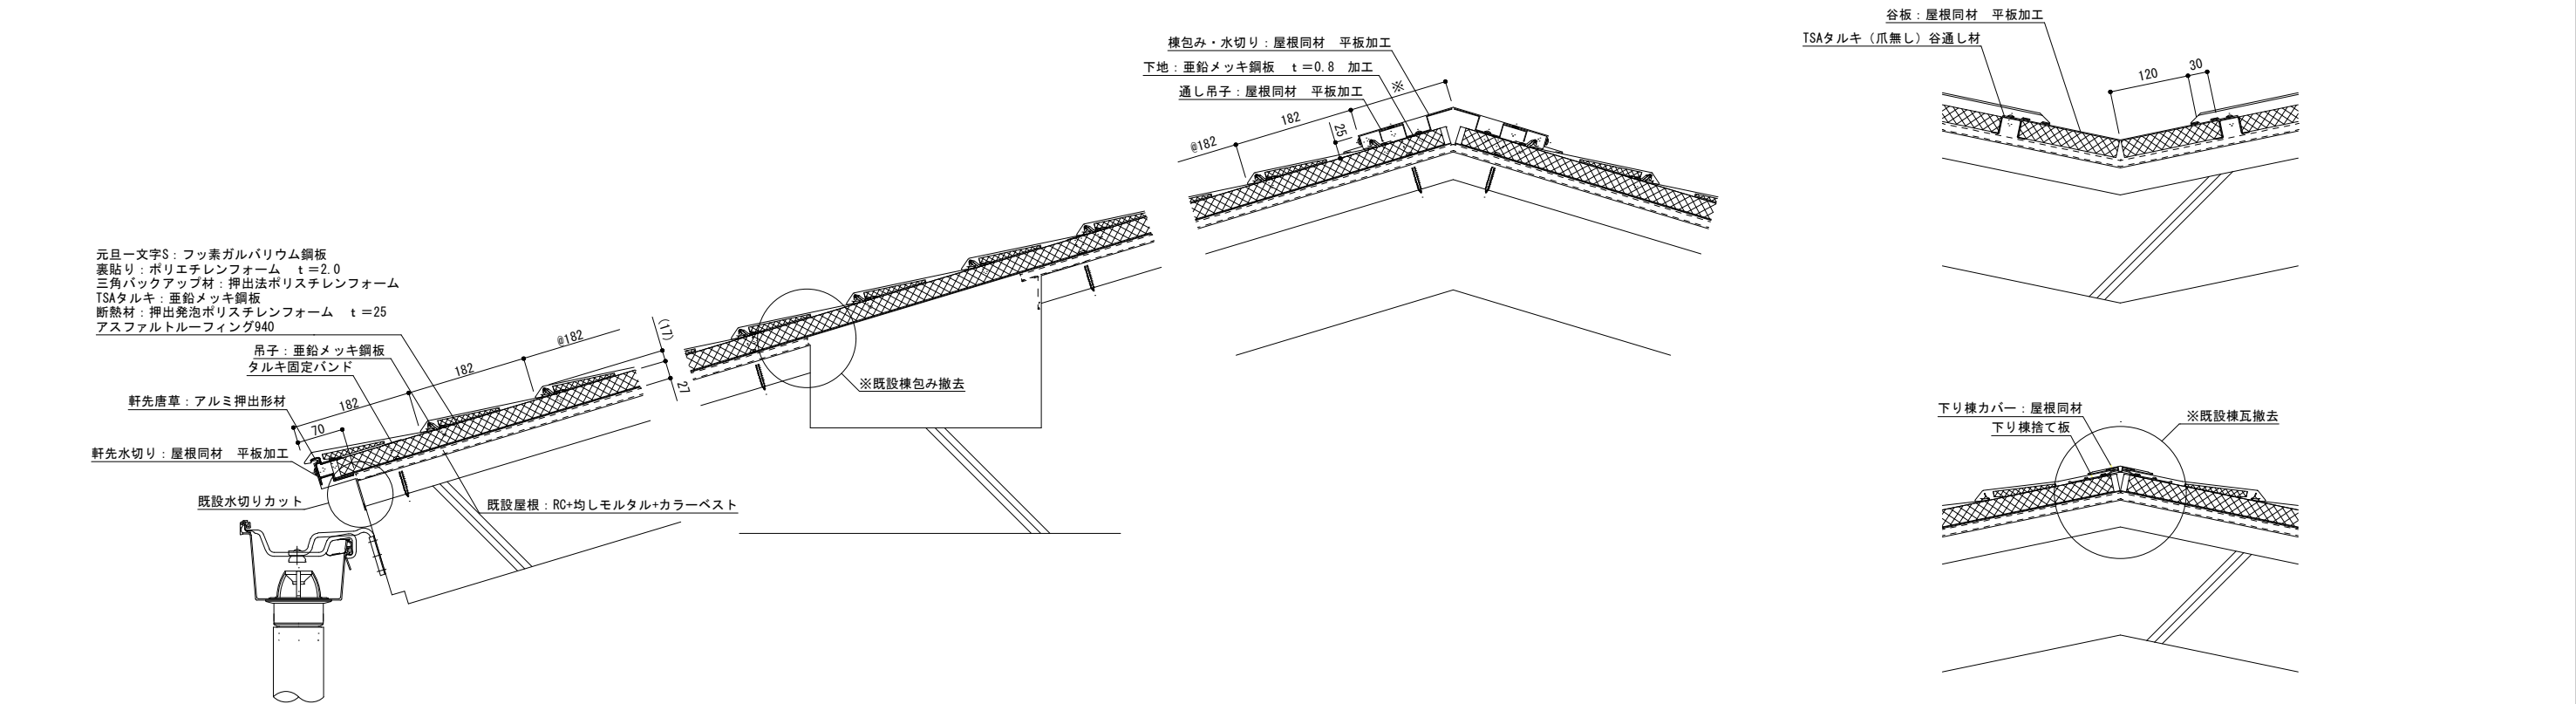

・煙突廻り納まり

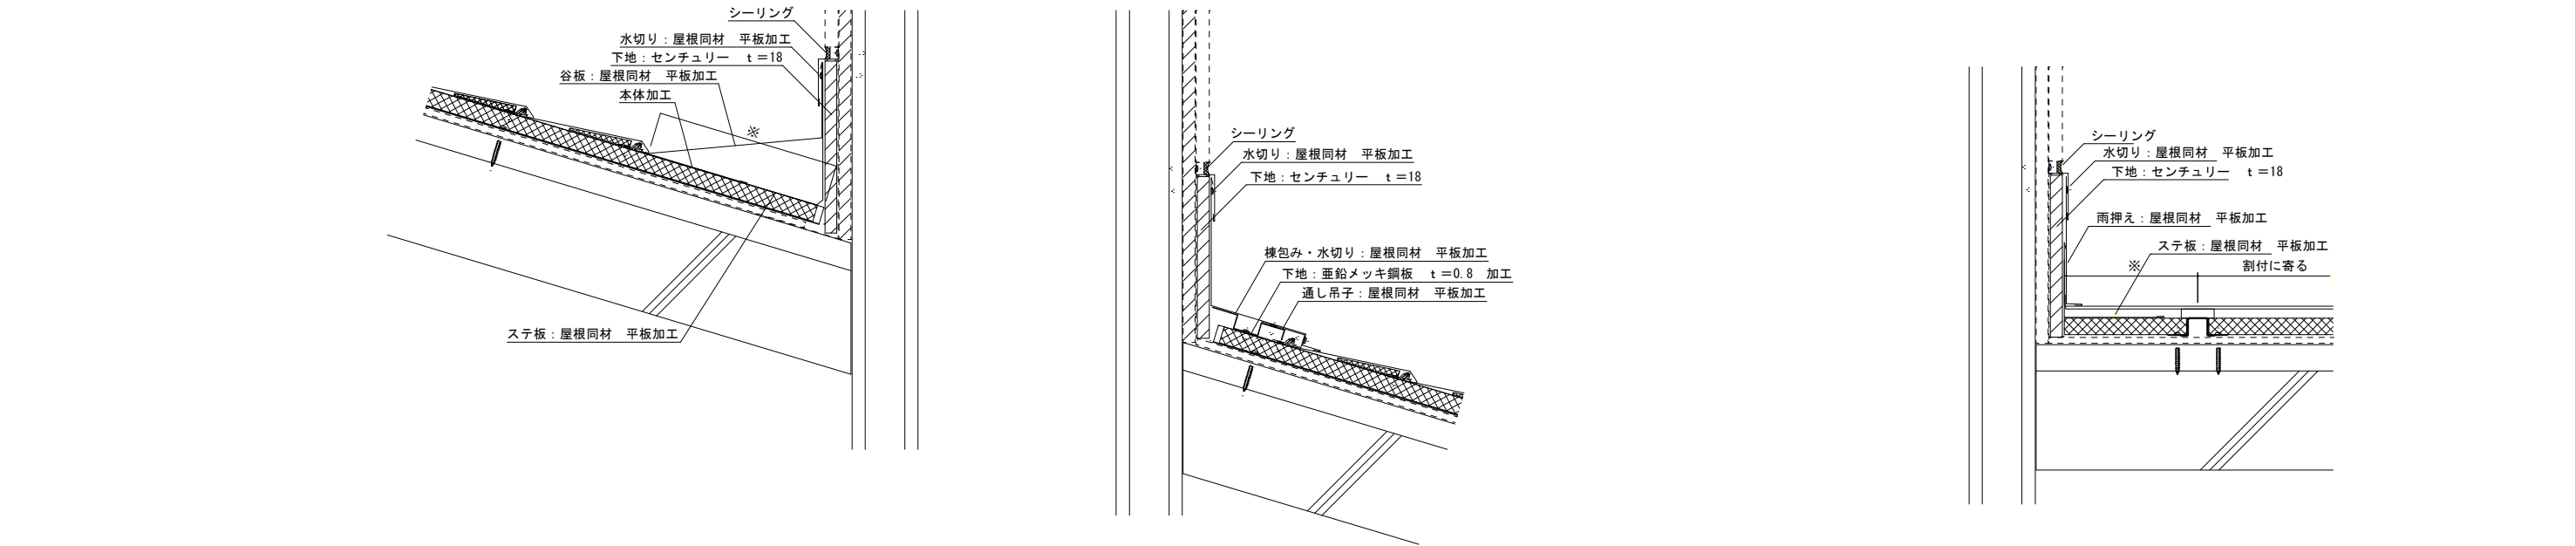



平成27年度 鴨川小学校校舎ホール天井ほか
改修工事

図面名 天井詳細図1
縮 尺 S=1:10

検
印

No. 27. 04. 06
A-09

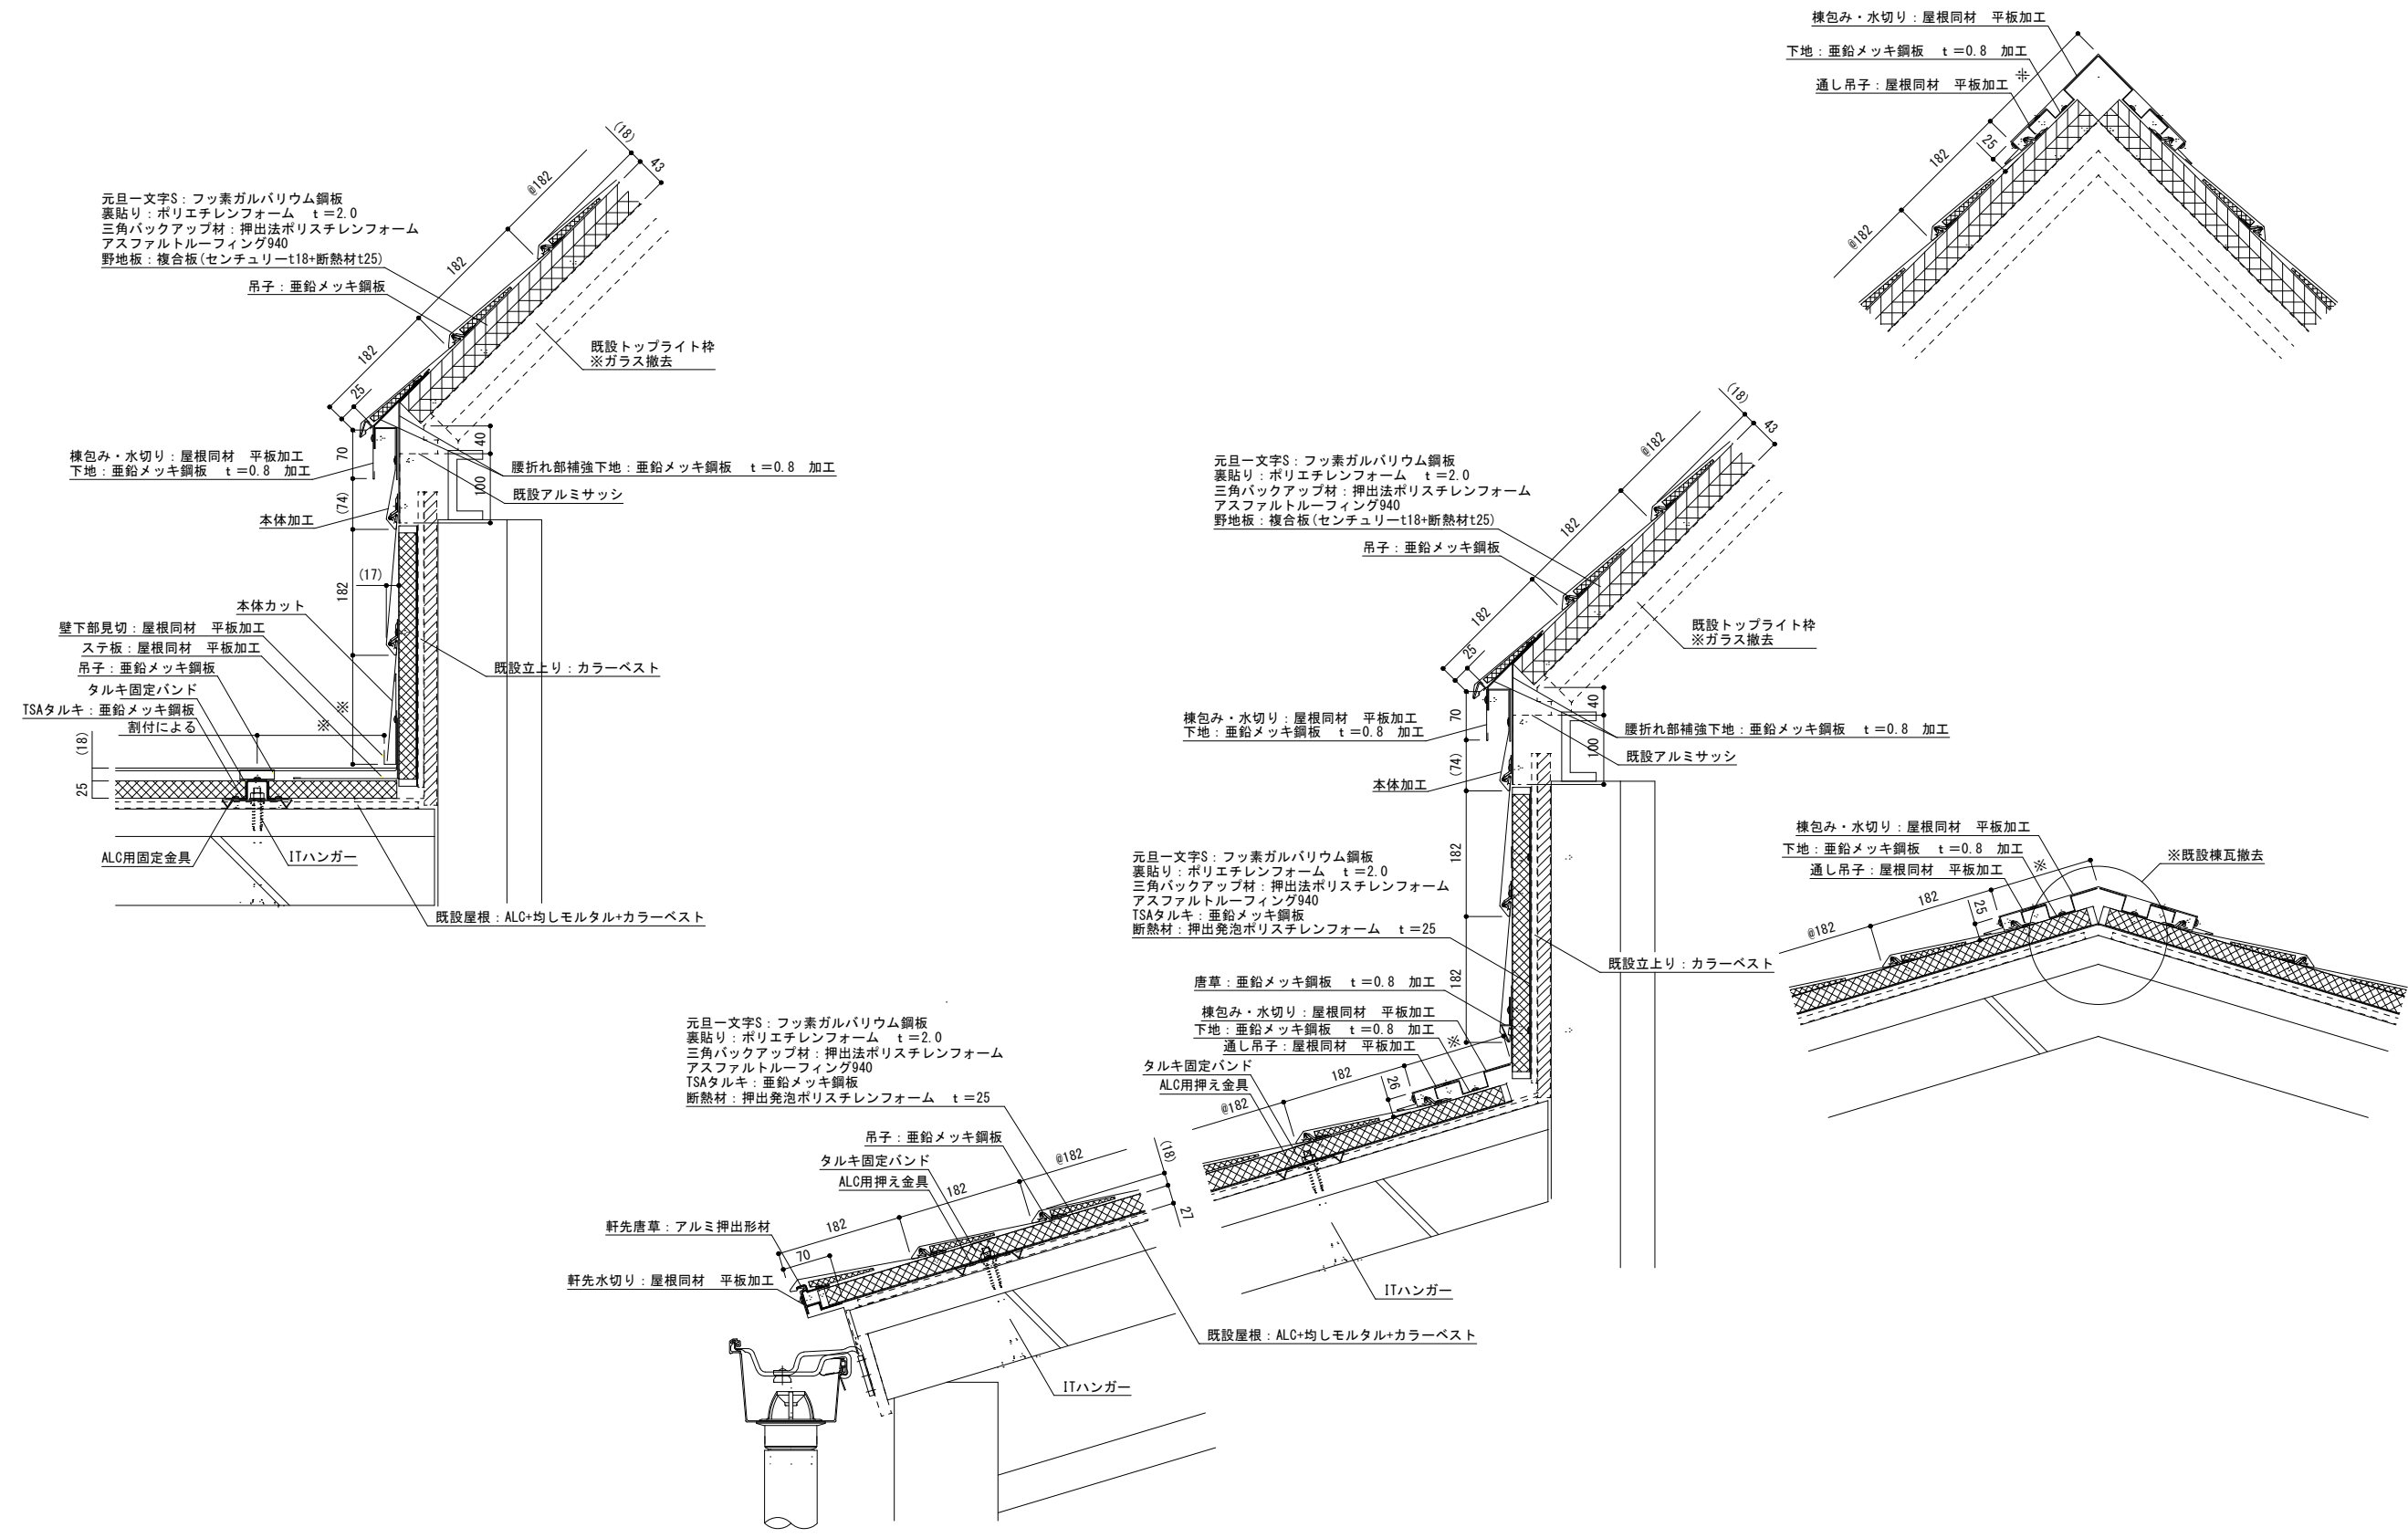

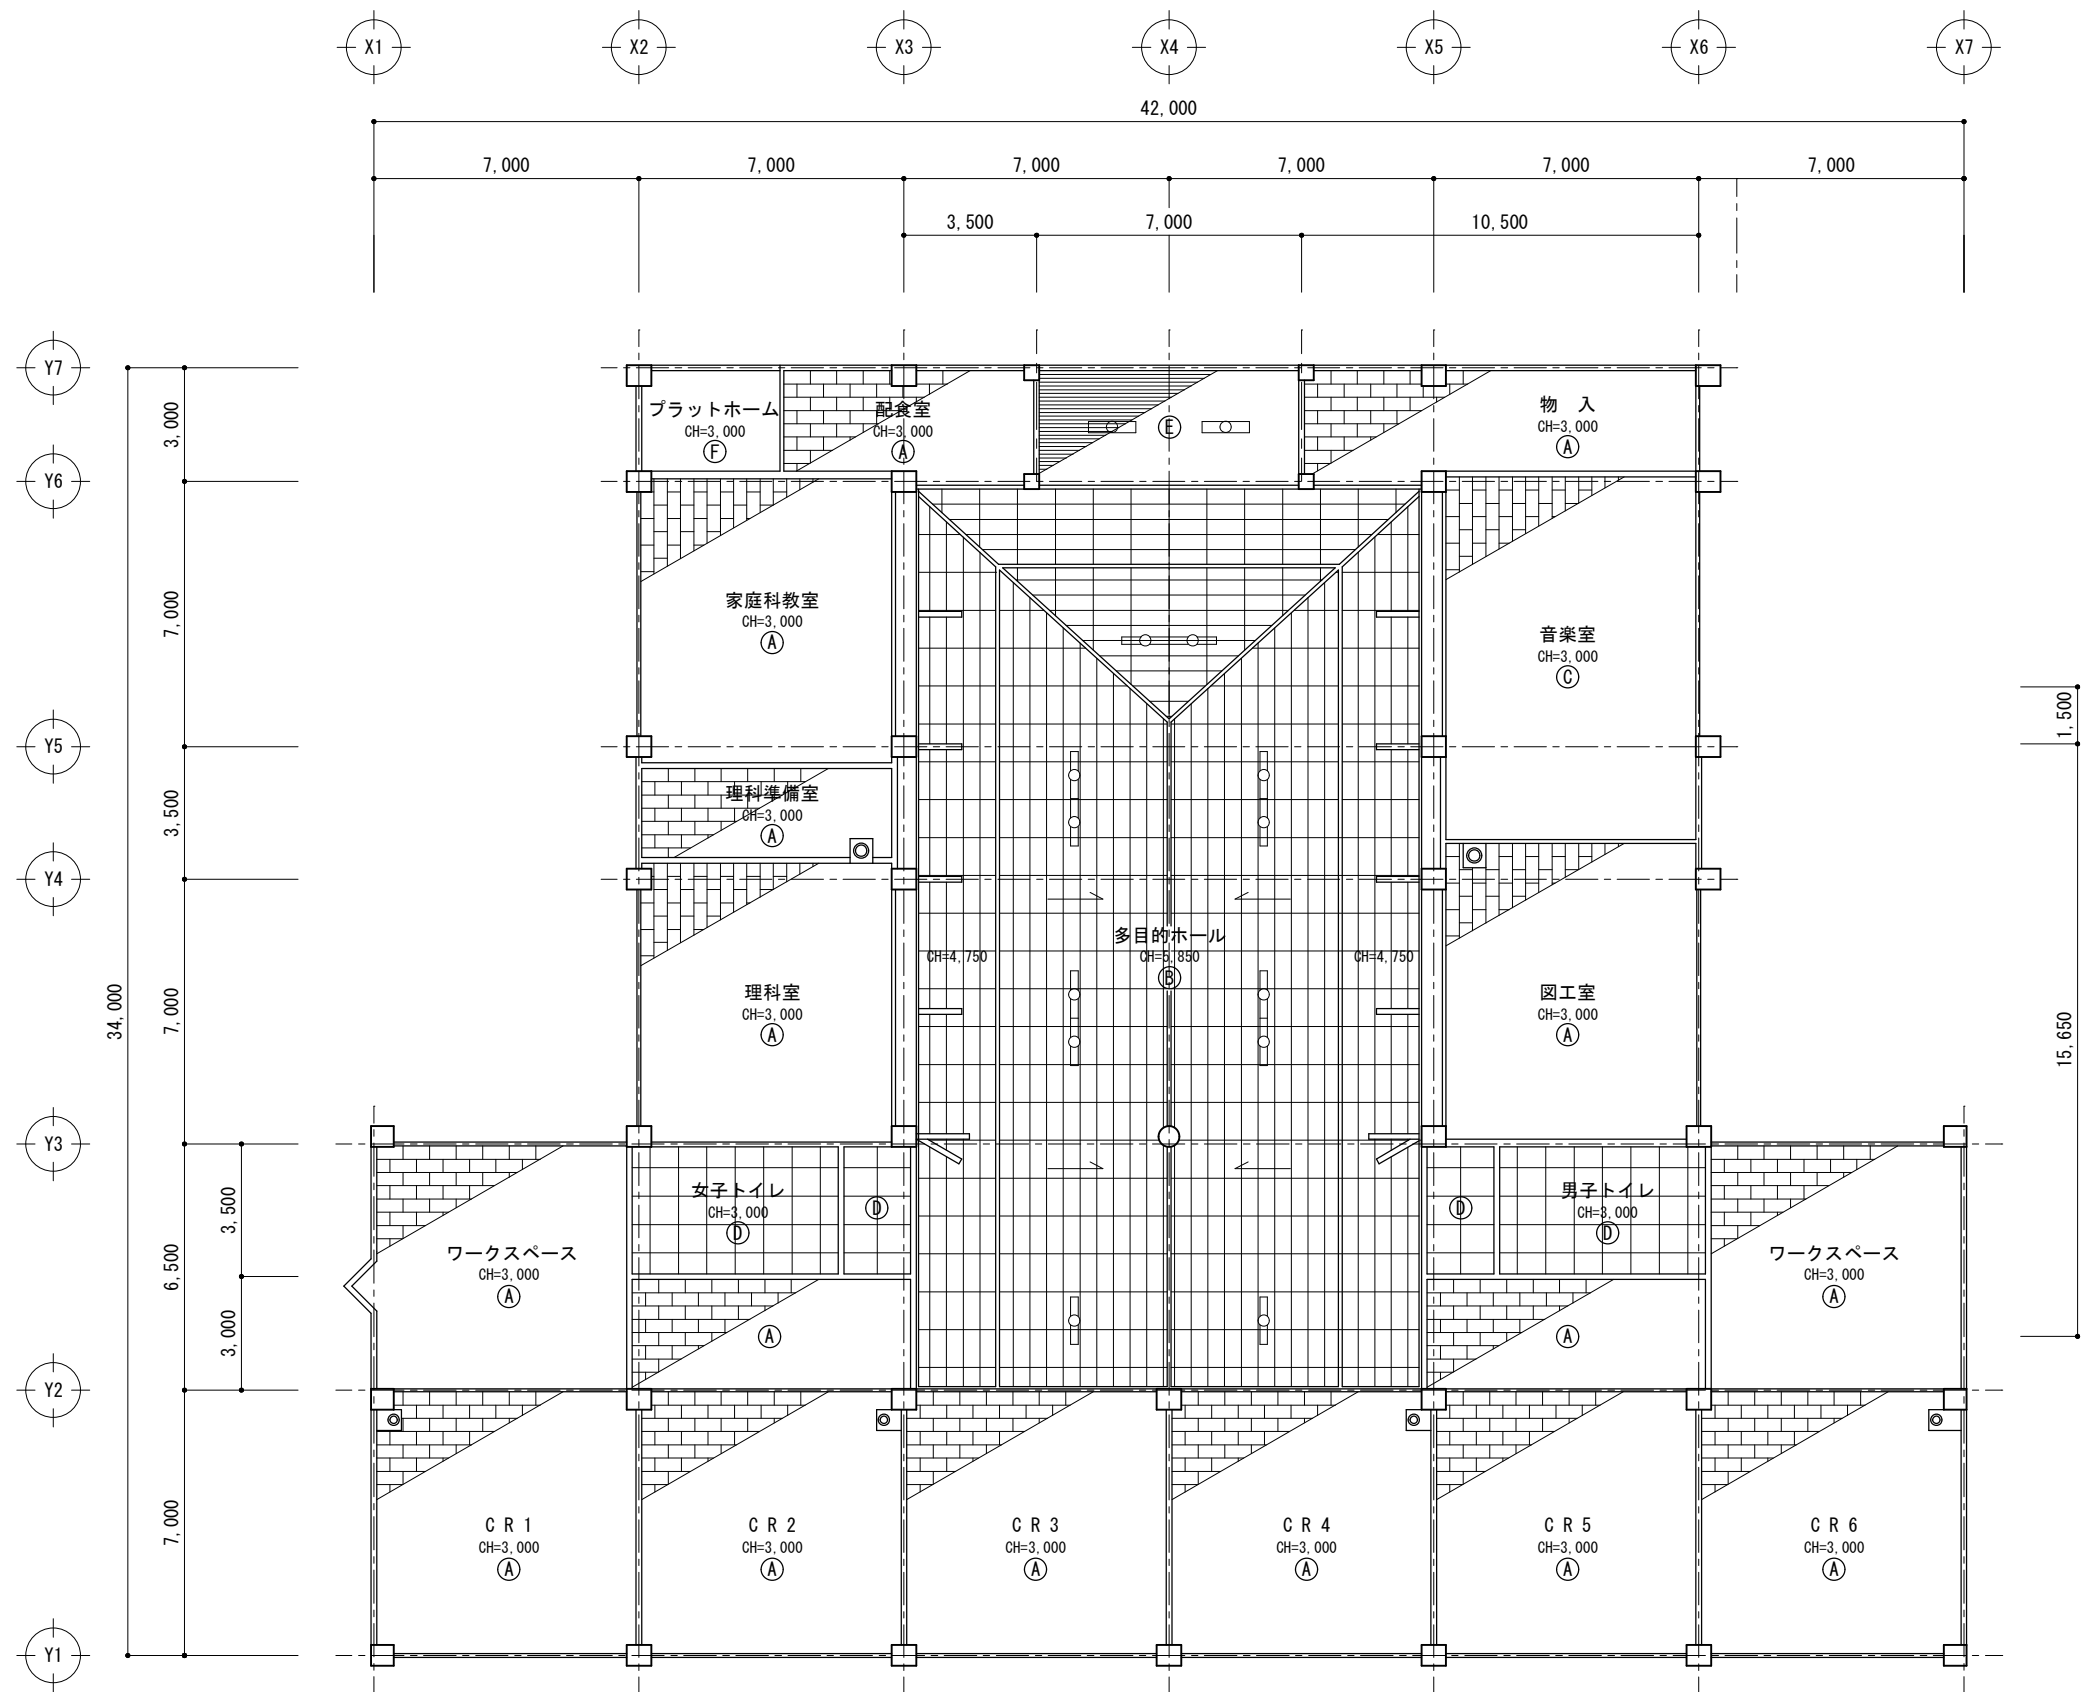

| 天井仕上げ 凡例 | |
|----------|------------------------|
| Ⓐ | 化粧石膏ボード t=9 |
| Ⓑ | PB t=9 石綿化粧吸音板 t=12 |
| Ⓒ | PB t=9 石綿化粧吸音板 t=19 |
| Ⓓ | 石綿珪カル板 t=6 底目貼VP塗 |
| Ⓔ | ブナ小幅板 t=12 目透し貼 |
| Ⓕ | コンクリート打放シ アクリル系吹付タイル仕上 |

| 照明器具 凡例 | |
|---------|--------------|
| ○ | 蛍光灯 FL110W-2 |
| □ | 蛍光灯 FL40W-2 |











平成27年度 鴨川小学校校舎ホール天井ほか
改修工事

図面名 計画 2階天井伏図


縮 尺 S=1:200

検
印

No. 27.04.06
A-11
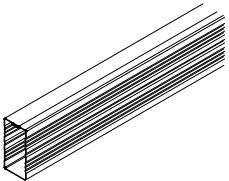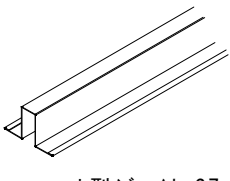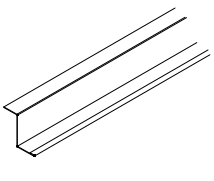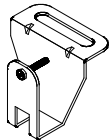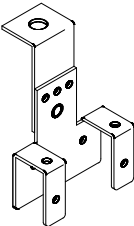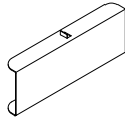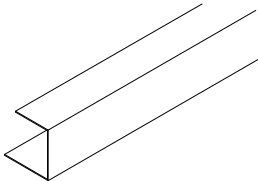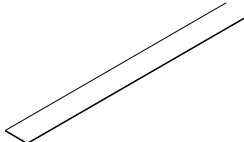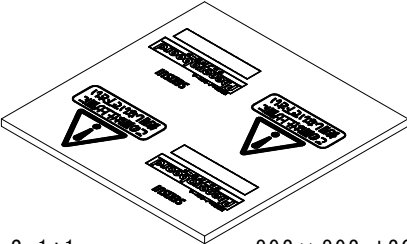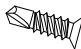
| | | |
|--|--|---|
| 野縁受け フェノバ SZCハガー | ハット型ジョイナーSZ | Z型ジョイナーSZ |
|  L=4000 |  ハット型ジョイナーSZ-L L=2730 ハット型ジョイナーSZ-S L=889 |  L=2730 |
| フェノバSZハンガー | フェノバSZフリーハンガー | 野縁受けジョイント |
|  |  |  角スタッドジョイント KS4020用 |
| つりボルト・ナット | ランナー KR40 | 落下防止板SZ |
|  W3/8 S=1:1 |  L=4000 |  L=1900 |
| フェノバボードフネンSZ | SPフラットシルタッフ 4X13 | |
|  S=1:1 892×892 t20 |  | |


部材一覧 S=1:6

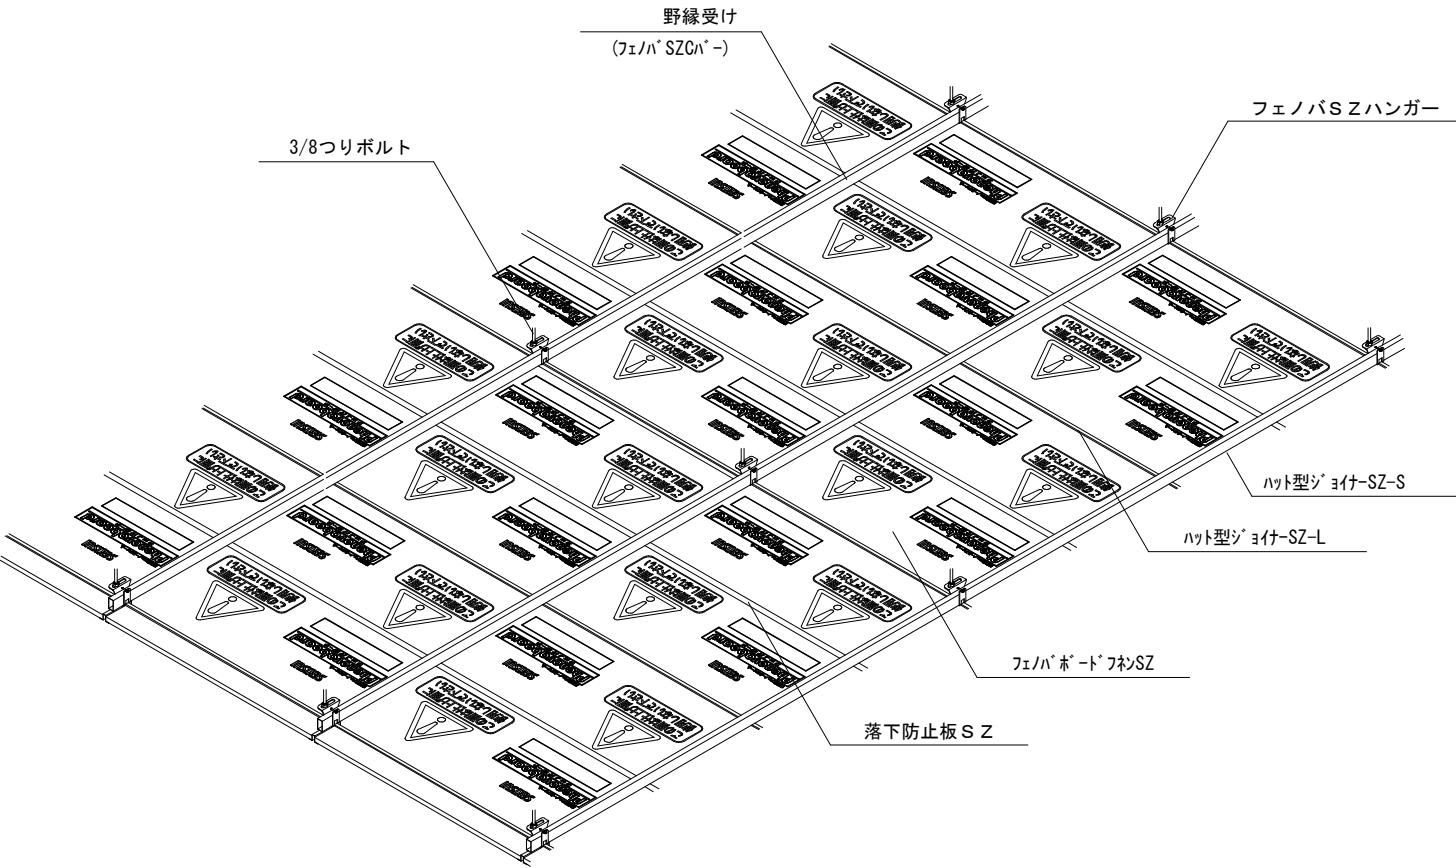


天井施工例 S=1:20

※詳細納まりは施工図作成により係員と協議

(野縁受け平行方向)

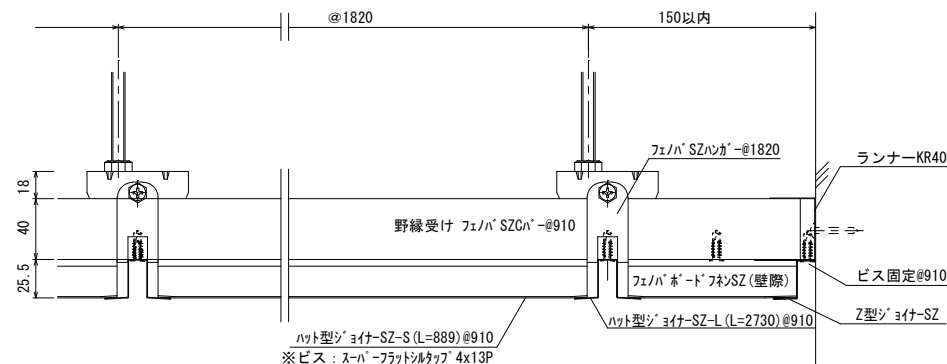


(野縁受け直交方向)

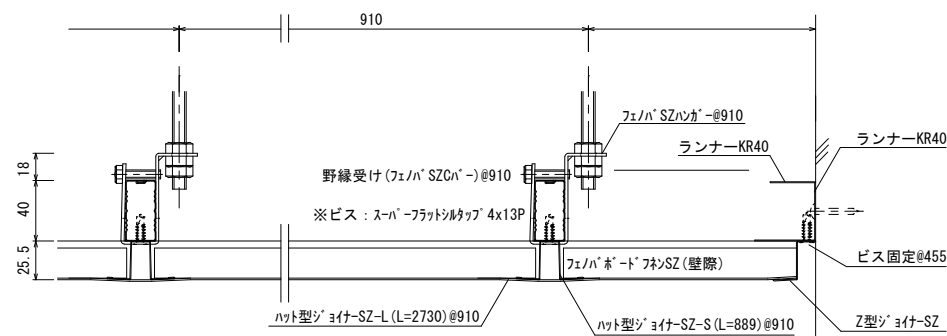


フェノバSZフリーを用いた平天納まり



(野縁受け平行方向)

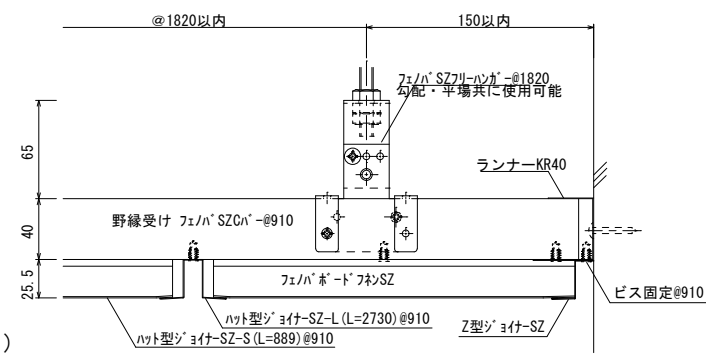

(野縁受け直交方向)

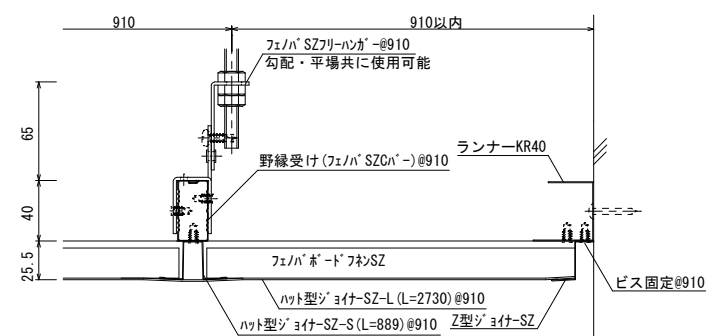

フェノバSZフリーハンガーを用いた平天井天納まり

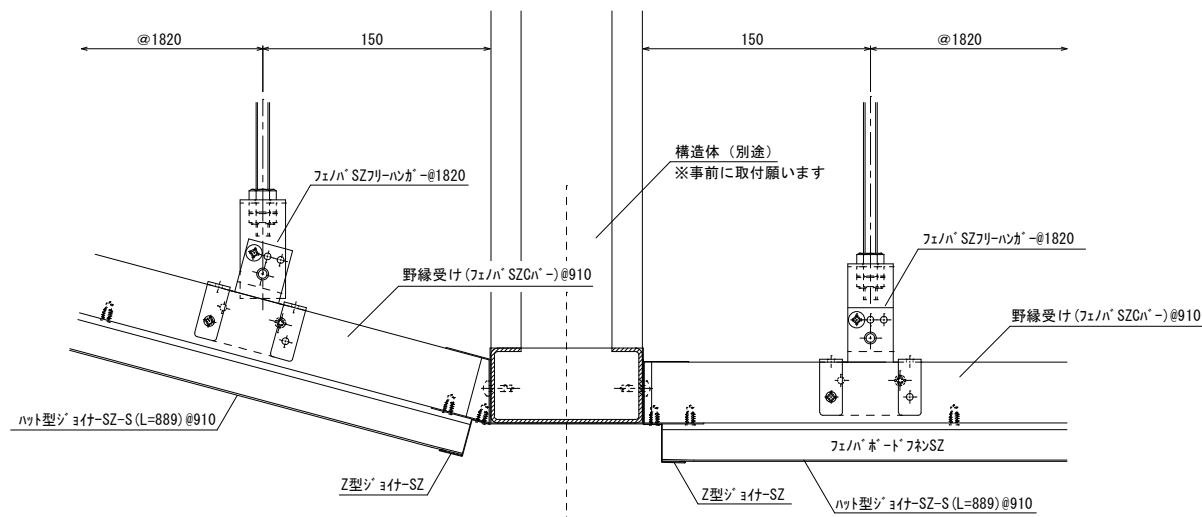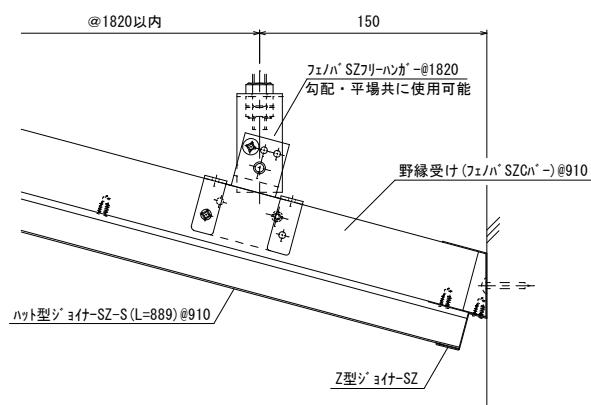

勾配ー平天井取合い① (構造体拘束納まり)

※詳細納まりは施工図作成により係員と協議

平成27年度 鴨川小学校校舎ホール天井ほか
改修工事




図面名
縮 尺

標準図 2
S=1:5


検
印

No-


27.04.06
A-13

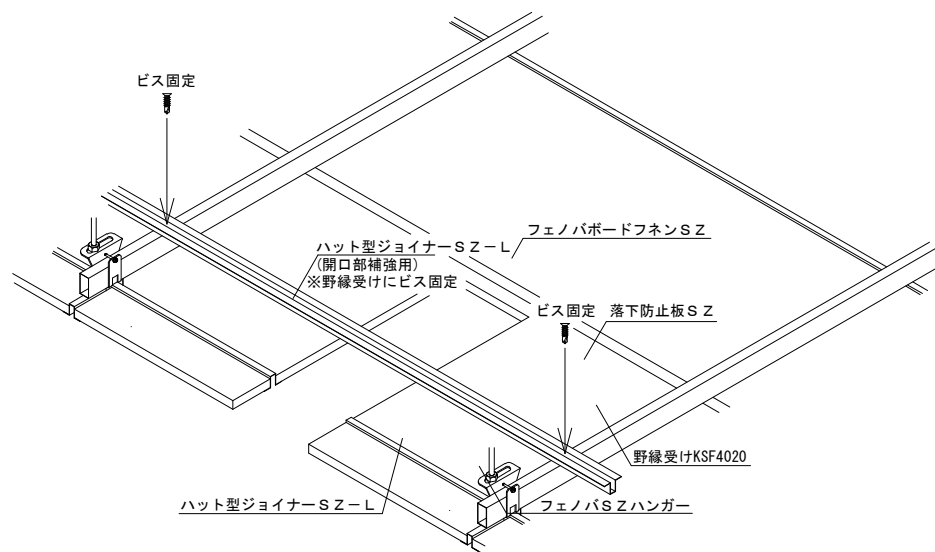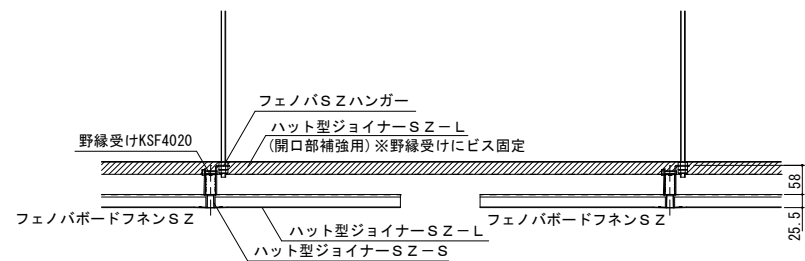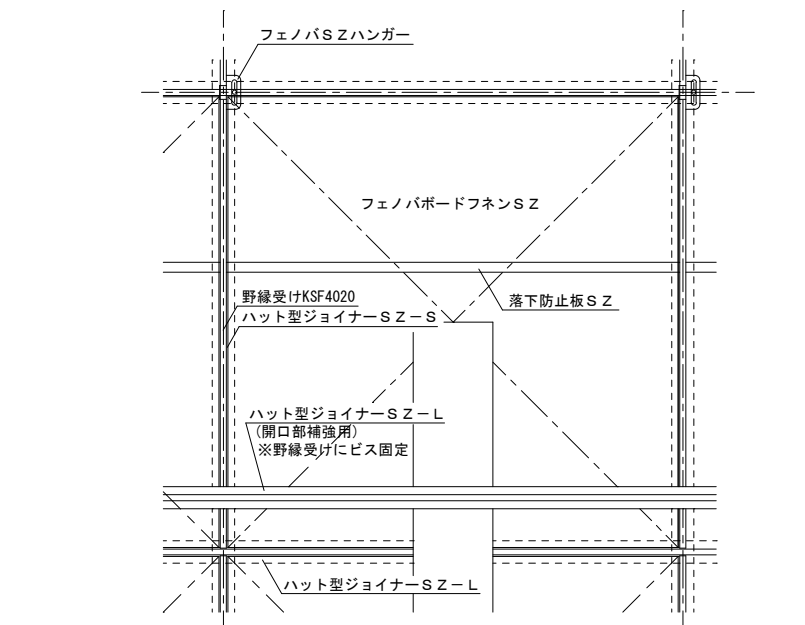

ハット型ジョイナーS Zカット部分補強方法 S=1:15

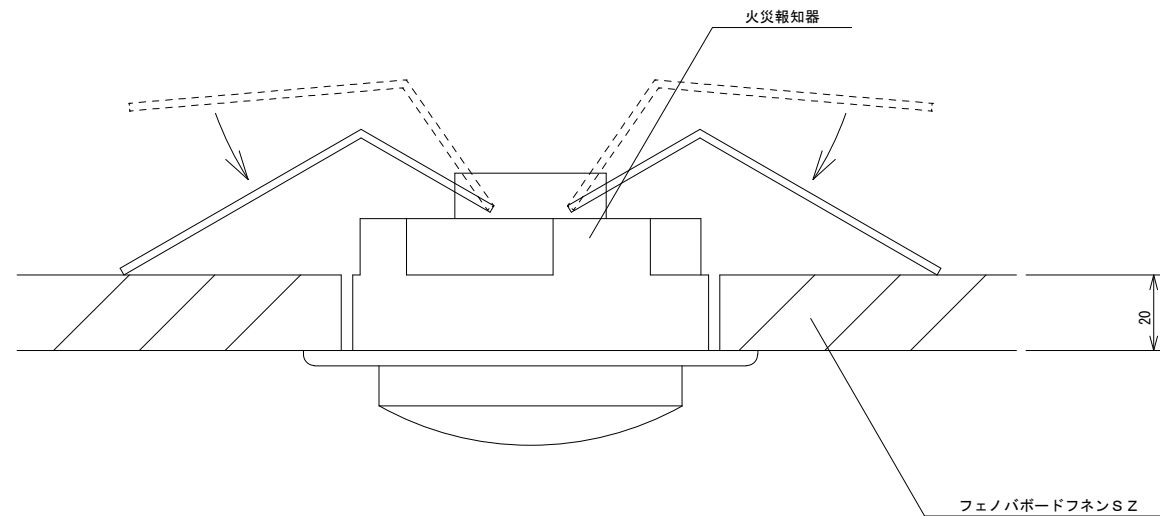

火災報知器納まり図 S=1:2

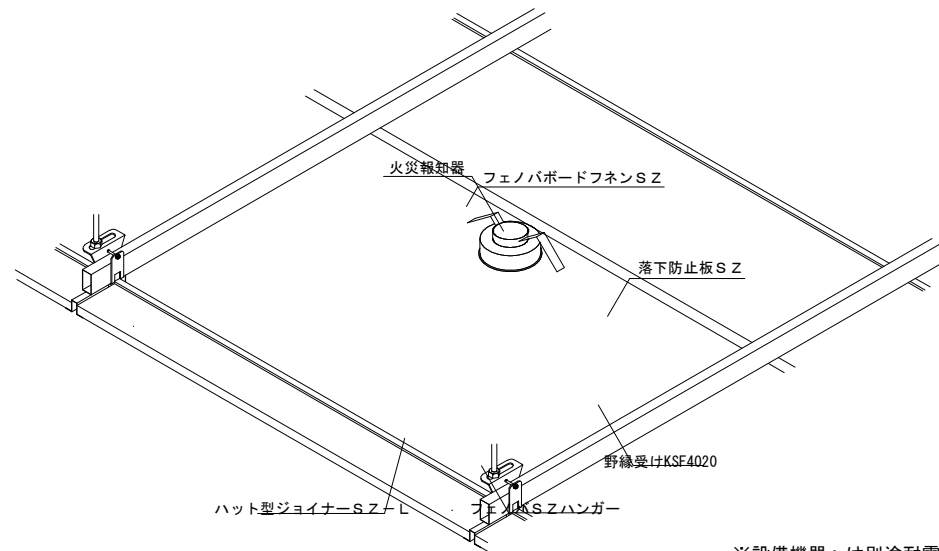

火災報知器納まり図 S=1:15

※設備機器へは別途耐震補強を設けてください。
※設備機器へは落下防止対策を設けてください。

※詳細納まりは施工図作成により係員と協議

平成27年度 鴨川小学校校舎ホール天井ほか
改修工事

図面名 標準図 3
縮 尺 S=1:5 S=1:15

検
印

No. 27.04.06
A-14


| | | | |
|--|------|----|---|
| 工事名称：鴨川小学校校舎ホール天井ほか改修工事 | | | |
| 工事場所：別紙による | | | |
| 工事種目 | | | |
| 1. 電灯 | 設備工事 | 1式 | － |
| 2. 火災報知 | 設備工事 | 1式 | |
| 優先順位（設計図書の優先順位は下記による。） | | | |
| (1)現場説明書、質疑回答書 (2)特記仕様書 (3)設計図 (4)標準仕様書 | | | |
| (5)上記いずれも記載なき場合、不明の場合は係員の指示による。 | | | |
| 工事仕様 | | | |
| 1. 電気設備技術基準 2. 電力会社内線規程 3. 建築基準法・消防法 | | | |
| 4. 国土交通省大臣官庁官庁営繕部「公共建築改修工事標準仕様書（電気設備工事編）」（最新版） | | | |
| 5. 国土交通省大臣官庁官庁営繕部「公共建築設備工事標準図（電気設備工事編）」（最新版） | | | |
| 6. 各諸官庁規則 | | | |
| 一般事項 | | | |
| 1. 設計図書（現場説明書・質疑回答含む）に明記ない場合又は質疑が生じた時は係員と協議しその指示に従うこと。 | | | |
| 2. 工事施工に、必要な官公庁への手続き申請は速やかに行い、それに伴う費用は請負業者の負担とする。 | | | |
| 3. 施工済みの部分・未使用機器材料で損傷 又は汚染の恐れのあるものは、適切な方法で養生を行うこと。 | | | |
| 4. 施工に先立ち関係工事業者と打合の上、工程表を作成し係員の承諾を受けること。 | | | |
| 5. 施工図・機器製作書・製作仕様書・見本等は速やかに提出し承認後、施工・製作のこと。 | | | |
| 6. 係員が指示した事項 又は協議した事項については記録し係員に提出する。尚係員が施工が適切な事を証明する必要があると認め指示した場合は、工事写真・見本・試験成績表等を提出のこと。 | | | |
| 7. 工事が完成した時は係員立会の上、各種試験・検査を行い関係官庁の検査合格を以て竣工とする。 | | | |
| 8. 防火区画等の貫通 | | | |
| 消防法による区画（共仕区画）貫通処理については、（財）日本消防設備安全センター評定による事。 | | | |
| 建築基準法による区画貫通処理については、国土交通大臣認定工法による事。 | | | |
| 9. 提出書類 | | | |
| 竣工時に於いて、下記の書類・図面等を提出すること。 | | | |
| 1) 工事写真 1部 2) 竣工図（製本） 原寸1部 A3縮小版2部 | | | |
| 3) 完成図書（内容は下記のとおり） 2部 | | | |
| ①機器取扱説明書及び保証書 ②各種試験成績書 ③機器完成図 | | | |
| ④予備品・消耗品リスト ⑤官公庁等届出書類 ⑥マニフェストの写し | | | |

| | |
|--|---|
| 特記事項 | |
| 機 材 | 設備機材等は指定品、もしくは同等品以上とする。但し同等品以上とする場合は、係員の承諾を受ける。 |
| 電力 水 | 本工事に必要な工事用電力、水 及び諸手続き、申請などの費用は全て請負業者の負担とする。 |
| 色彩の指示 | 係員の指示に依る。 |
| 電 線 | 特記なきものは、600V耐燃性ポリエチレン絶縁電線（EM-IE/F）とする。 |
| 電 線 管 | 特記なきものは、合成樹脂可とう電線管（PF）とする。 |
| 配線 器具 | 大角型、新金属プレート |
| 呼 び 線 | 空配管には1.2mm以上の被覆鉄線を挿入し、行先表示札を取付のこと。 |
| 塗 装 | 指定色塗装（2回塗）とする。 |
| 支 持 材 | 屋外での配管支持材、ビス等は、原則としてステンレス製とする。 |
| 共通仕様 | |
| 廃棄物の処理 | |
| 産業廃棄物は法令に従い適切に処理し工事ごとに manifests で管理すること。A・B2・E（D）票のコピーを提出するとともに、集計表を作成すること。以下の廃棄物はそれぞれの指示に従うこと。 | |
| 1. PCB使用機器 | |
| 撤去品にPCB使用機器がある場合は監督員が指示する方法で現場に一時保管すること。 | |
| 2. イオン化式感知器 | |
| イオン化式感知器を廃棄する際には「放射性同位元素等による放射線障害の防止に関する法律」に基づき、感知器の製造者に送付すること。 | |
| 製造者が現存しない場合は（社）日本アイソトープ協会へ送付すること。（アイソトープ部業務2課） | |

| メーカーリスト | |
|---------------------------|---|
| 電線ケーブル | J I S ・ J C S規格品 |
| 銅製電線管、付属品 | J I S規格品 |
| 合成樹脂電線管、付属品（可とう管、波付管含む） | J I S規格品 |
| 配線器具 | J I S規格品 |
| 配分電盤、端子盤、分配器箱 （国土交通省仕様） | かわでん、河村電器産業、下平電機製作所、ダイシン電機、大日製作所、東芝ライテック、内外電機、日東工業、パナソニック |
| 照明器具 | 岩崎電気、遠藤照明、オーデリック、コイト工業、大光電機、東芝ライテック、NECライティング、GSユアサ |
| | 日立、パナソニック、三菱電機照明、ヤマギワ、山田照明 |
| 自動火災報知設備、ガス漏れ警報設備、防火扉制御機器 | 沖電気防災、LIXILニッタン、能美防災、ホーチキ、パナソニック |
| | |
| | |
[illegible]

| | | | | | | | | | | |
|--|-------------------------------|-----|-------|--------|--|--|--|--|-----|------------|
| | 平成27年度 鴨川小学校校舎ホール天井ほか 改修工事 | 図面名 | 特記仕様書 | 検 印 | | | | | No, | 27. 04. 06 |
| | | 縮 尺 | NON | | | | | | | E-01 |

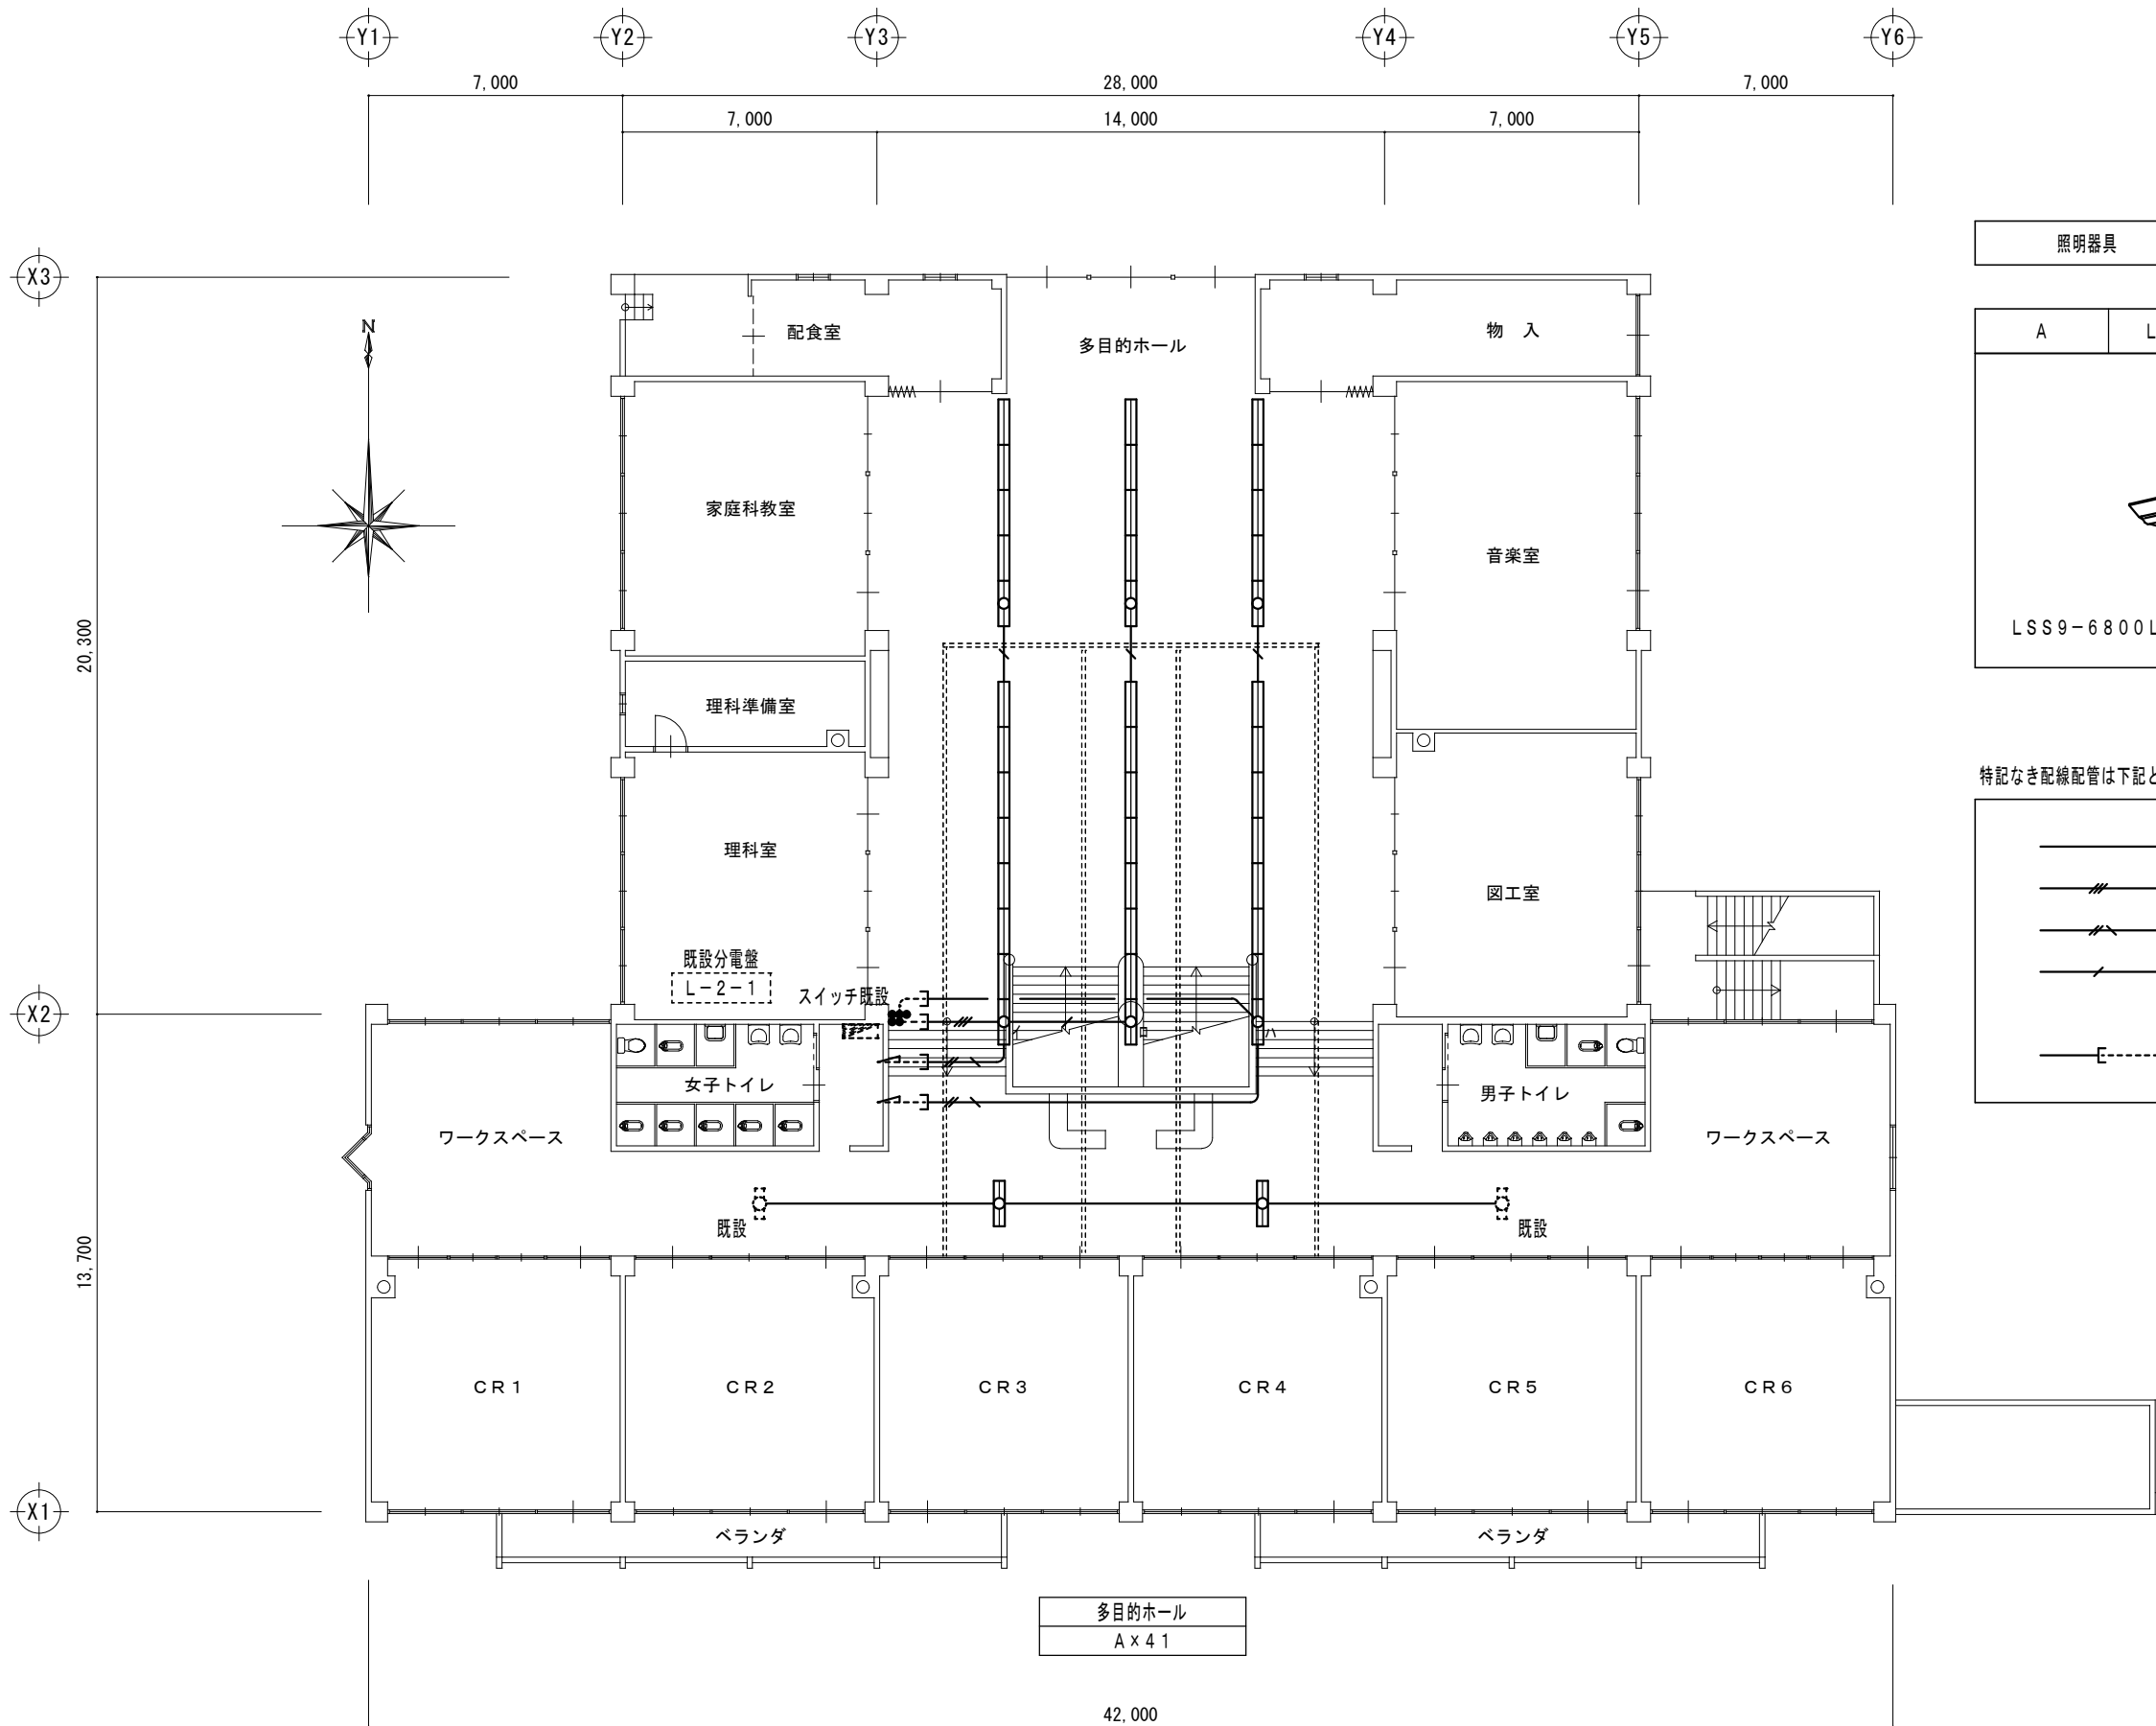



照明器具

| A | LED 52.1W |
|---------------|-----------|
| 取付高さ調整・吊下金具等共 | |
| | |
| LSS9-6800LM | |

特記なき配線配管は下記とする。

| | | |
|--|----------------|-------|
| | EM-EEF 1.6-2C | |
| | " 1.6-3C | |
| | " 2.0-3C | 1Cアース |
| | " 1.6-3C | 1Cアース |
| | 壁立上げ等 既設配管入線部分 | |

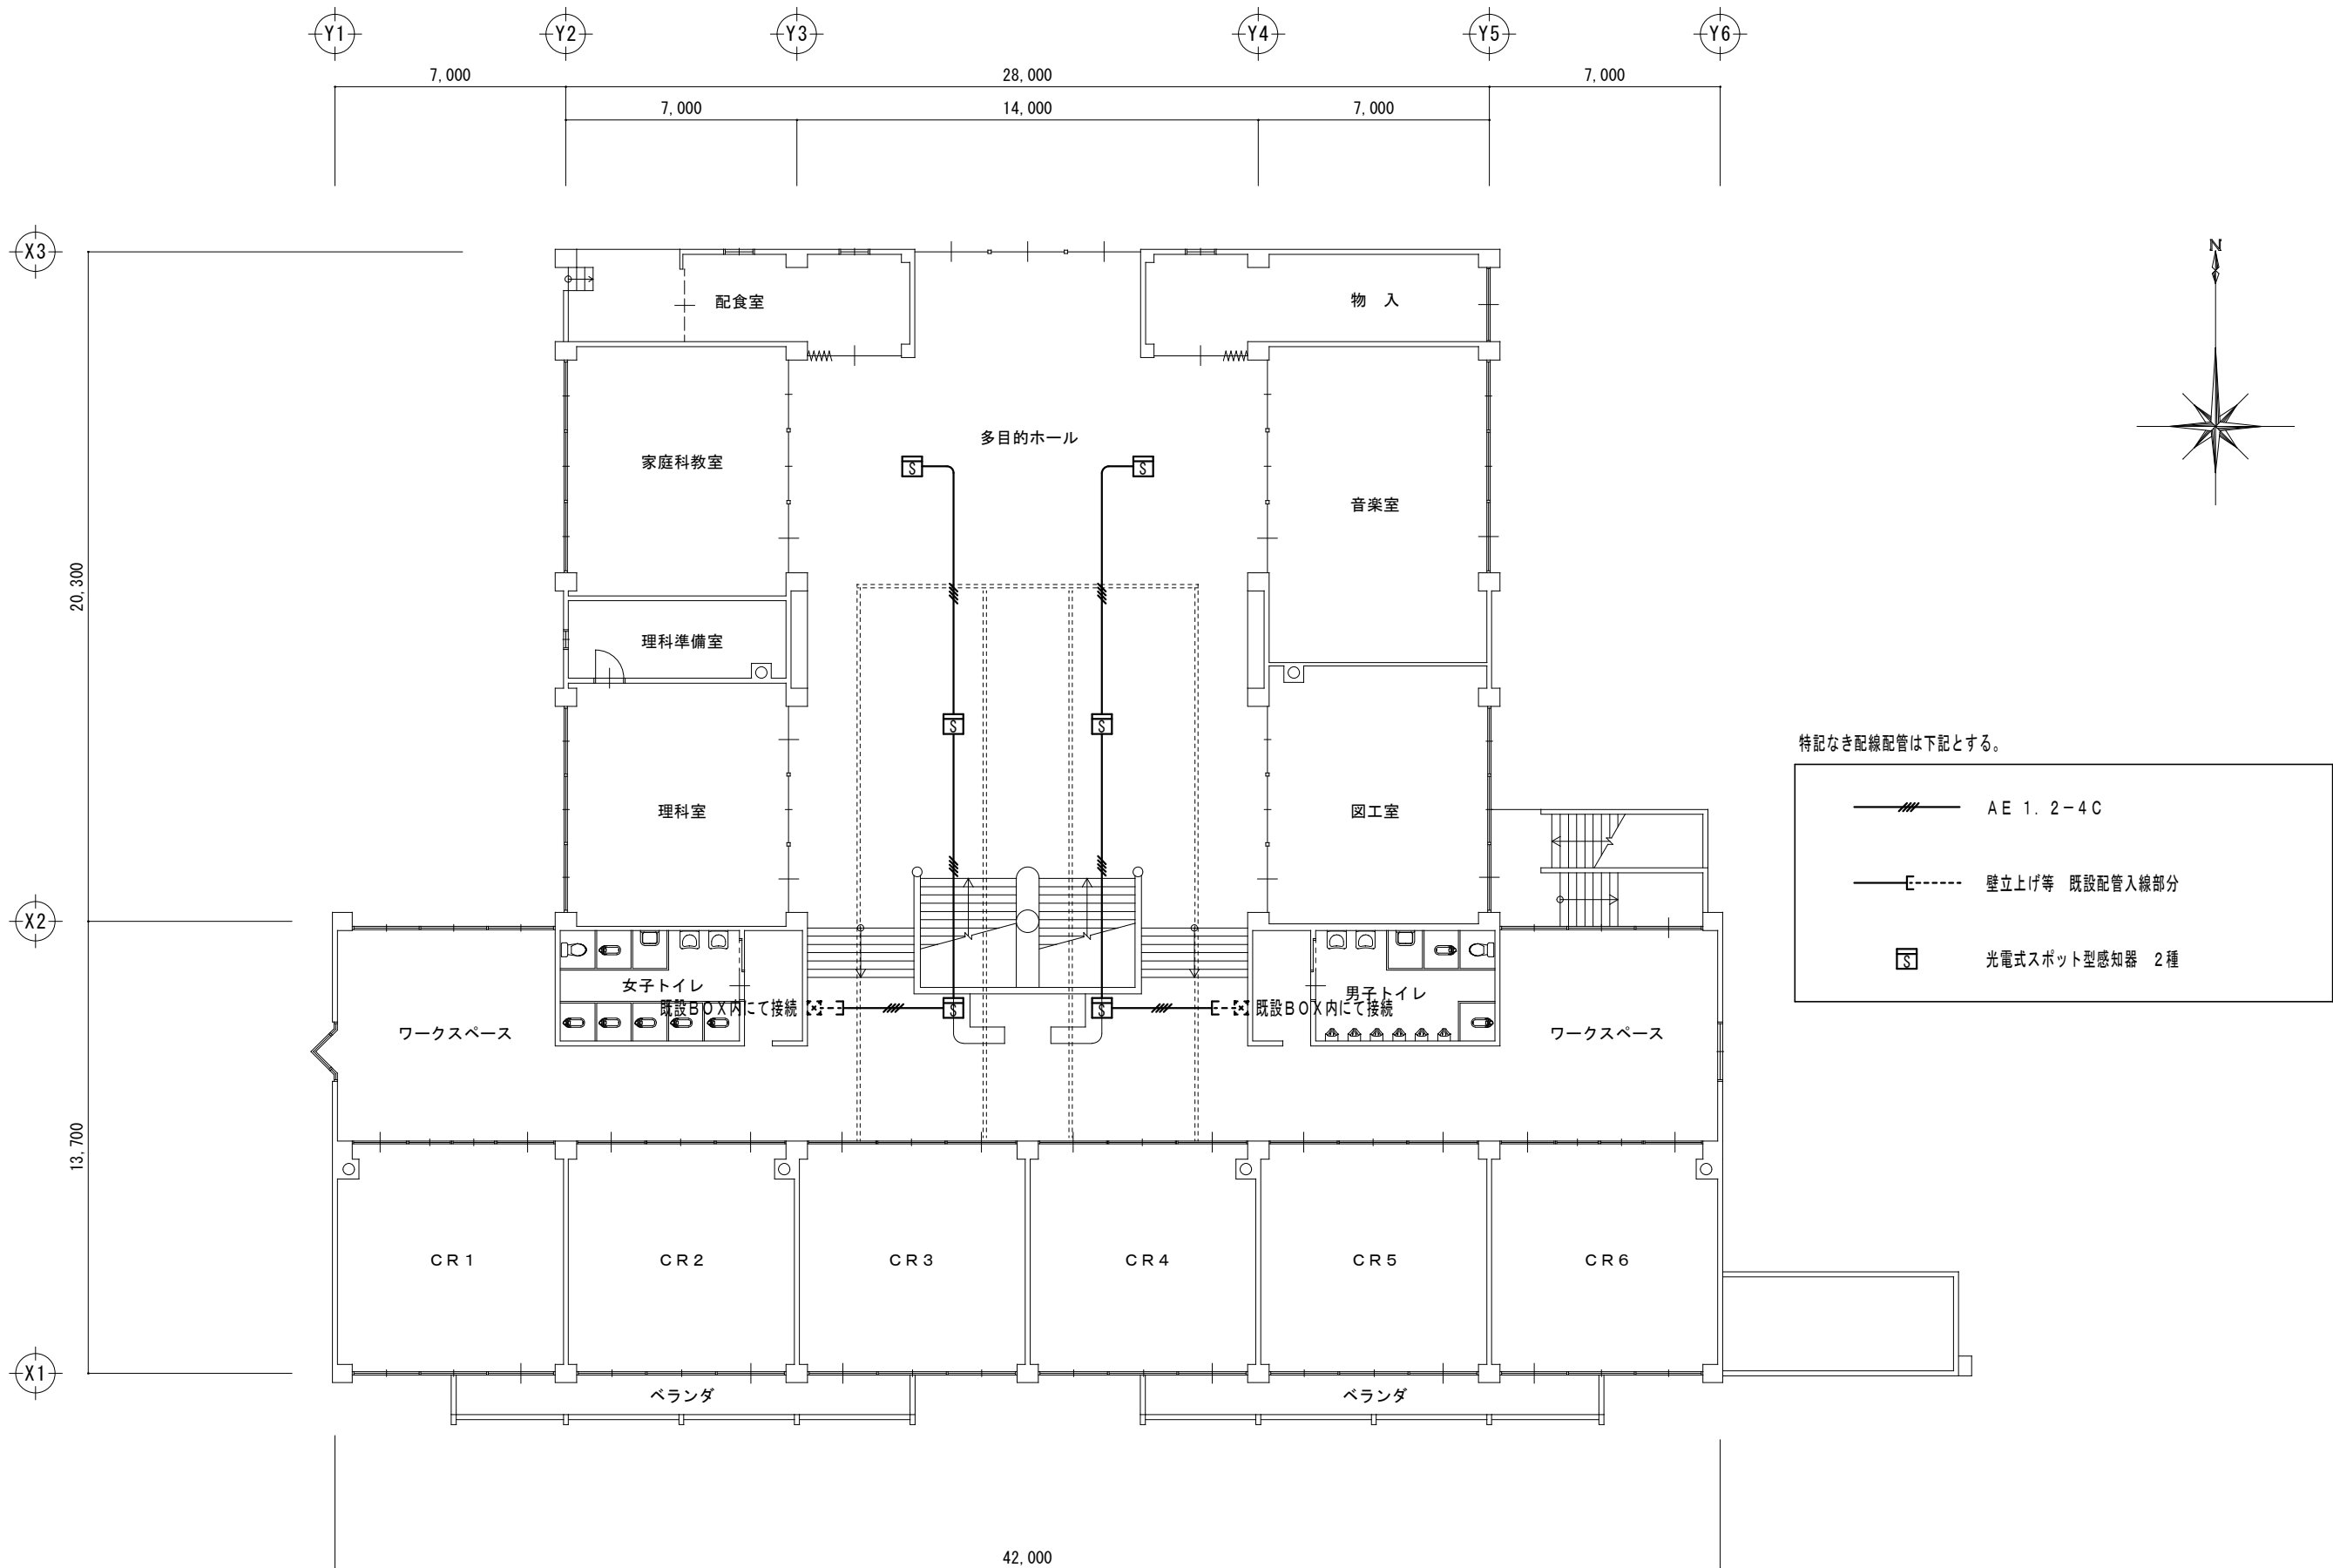

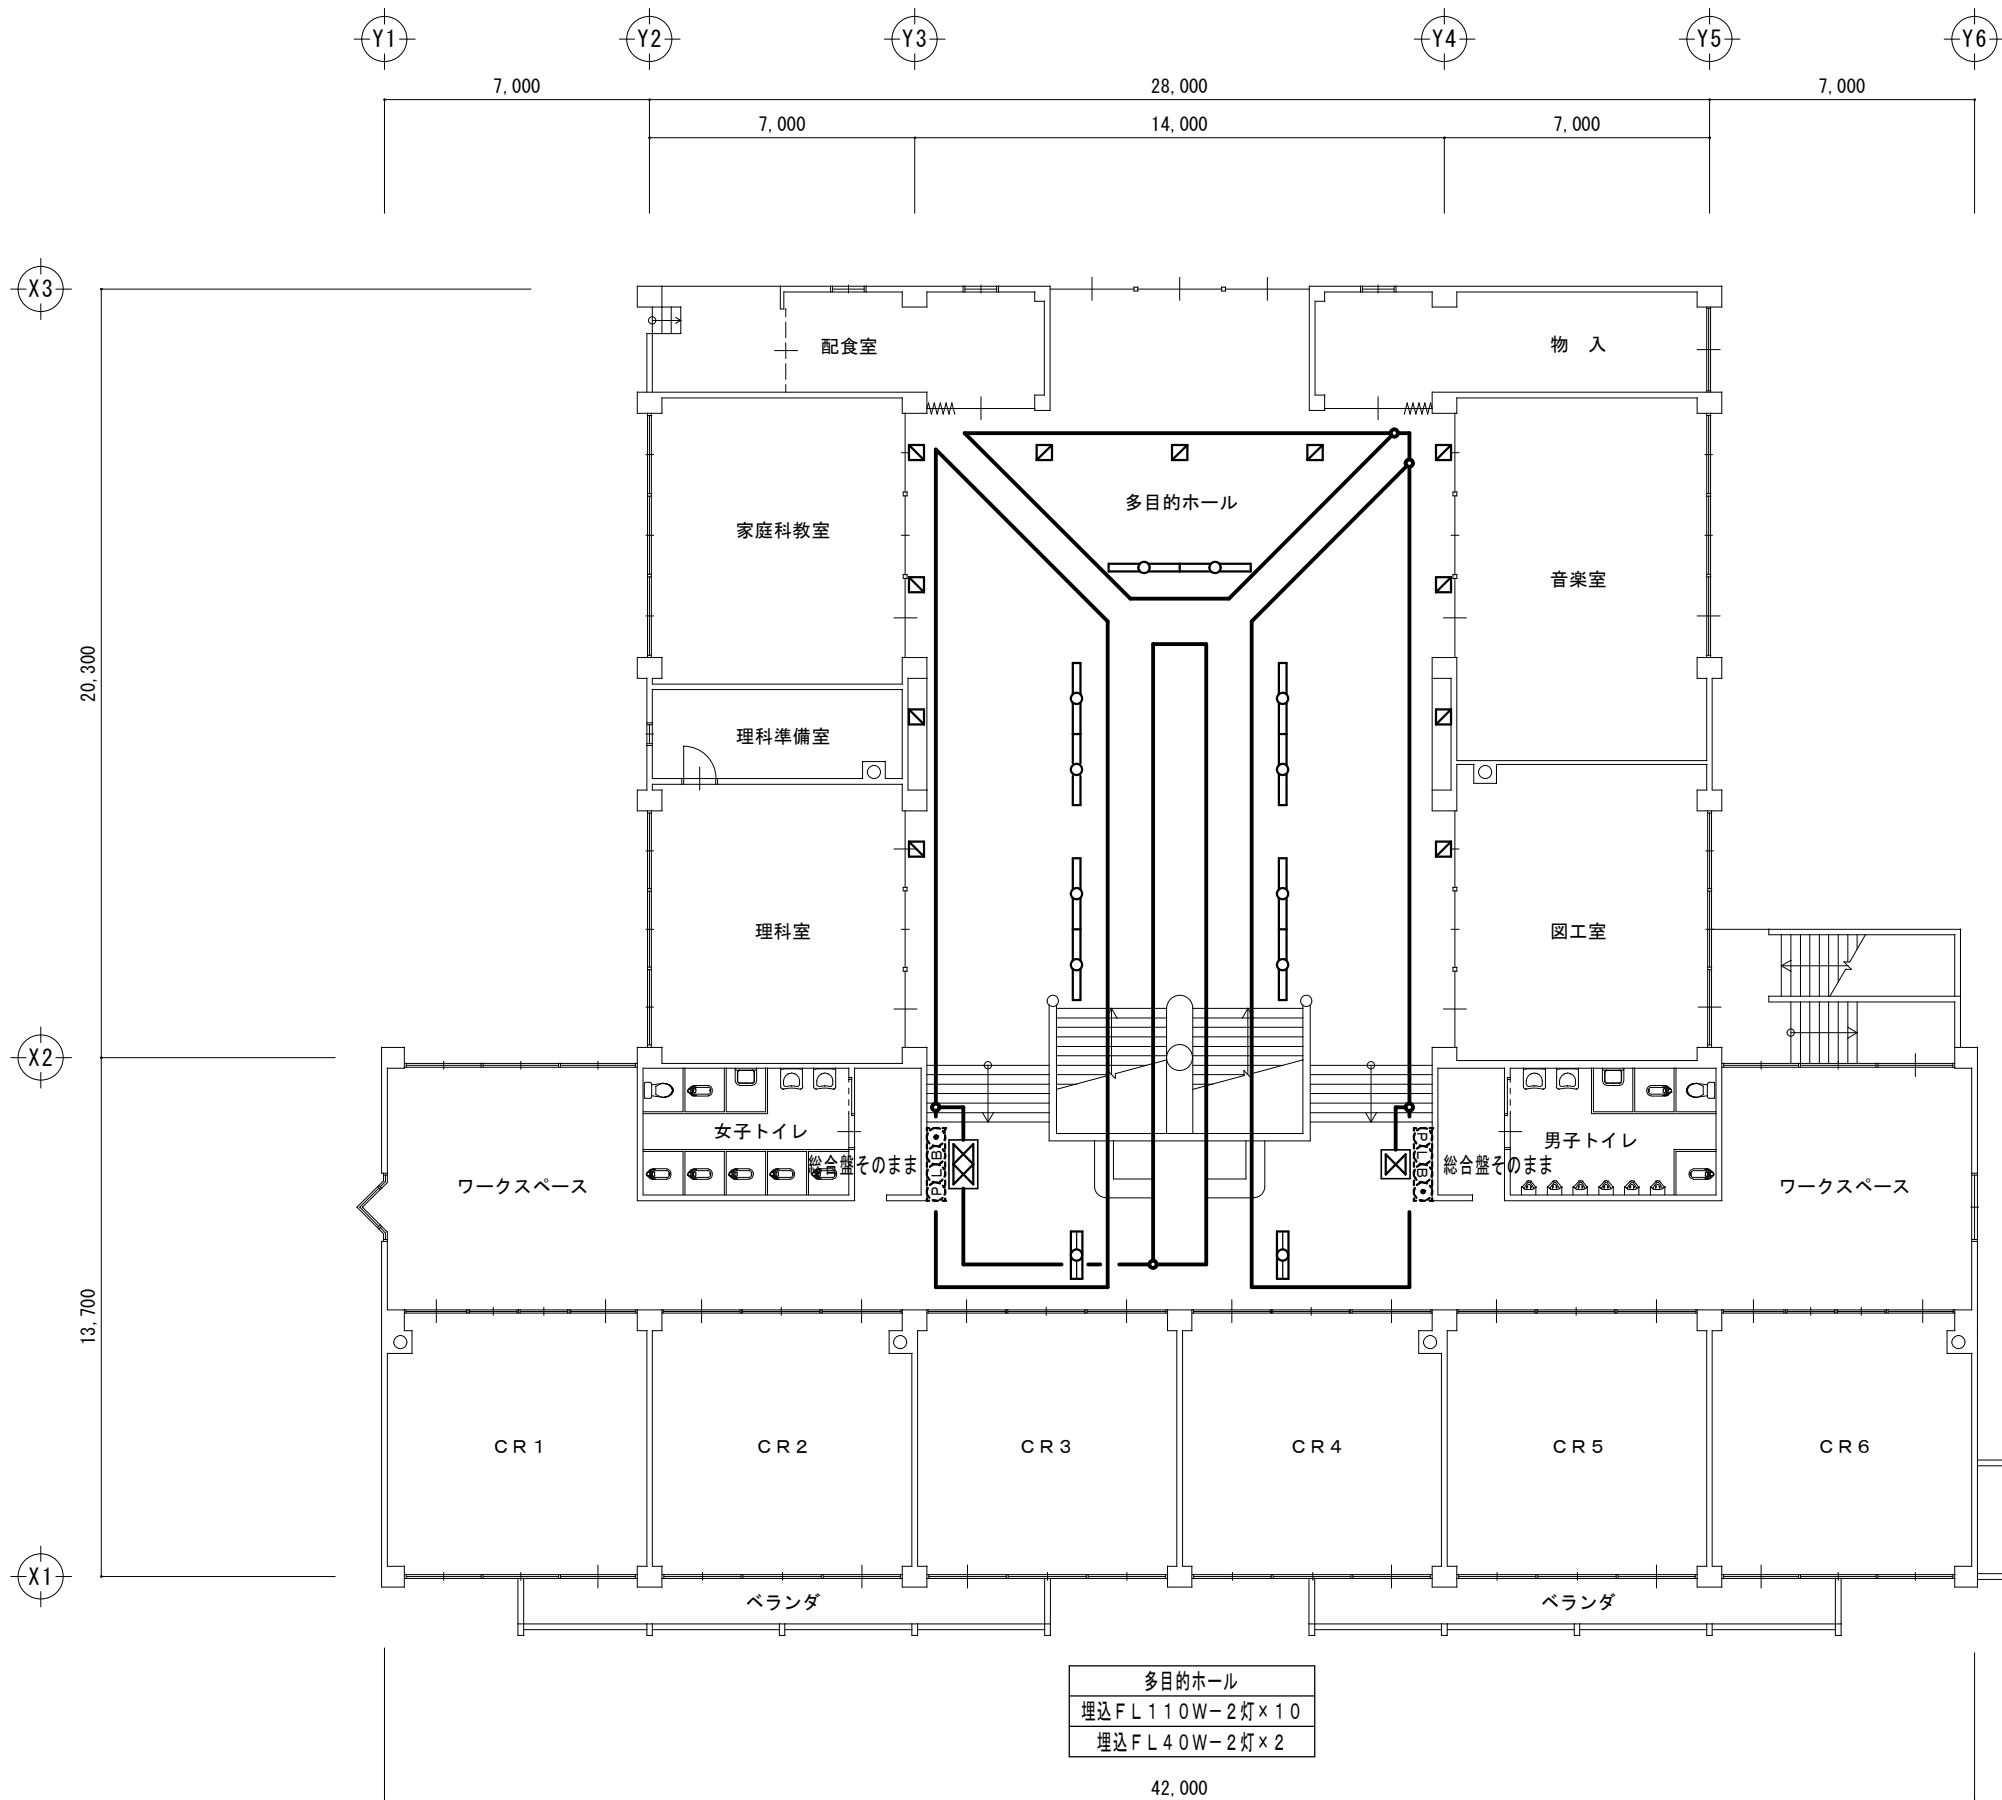

| | | |
|-------------------------------------|---------|---------------|
| <input checked="" type="checkbox"/> | ノズルプレート | 電動ブラインド用 |
| <input checked="" type="checkbox"/> | 感知器 | 差動式分布型 2種 1個用 |
| <input checked="" type="checkbox"/> | " | " 2個用 |
| | 空気管 | |

| |
|------------------------------|
| 特記 |
| 1. 特記なき実線の機器は撤去 |
| 2. その他不要な配管配線は撤去する |
| 3. その他支障のある機器及び配線等は適切な養生を行う事 |